

**CHI NHÁNH PHÁT ĐIỆN DẦU KHÍ  
NHÀ MÁY NHIỆT ĐIỆN SÔNG HẬU 1**

Số: AB/NMĐSH1-TCHC  
V/v báo giá dịch vụ tư vấn thiết kế kiến trúc;  
nội, ngoại thất; cảnh quan cây xanh Nhà máy  
Nhiệt điện Sông Hậu 1

**CỘNG HÒA XÃ HỘI CHỦ NGHĨA VIỆT NAM  
Độc lập - Tự do - Hạnh phúc**

Hậu Giang, ngày 21 tháng 3 năm 2025

**Kính gửi: Các nhà cung cấp**

Nhà máy điện Sông Hậu 1 (NMĐ Sông Hậu 1) đang có nhu cầu triển khai công tác “Thiết kế kiến trúc; nội, ngoại thất; cảnh quan cây xanh Nhà máy Nhiệt điện Sông Hậu 1”. NMĐ Sông Hậu 1 đề nghị Quý Công ty quan tâm và cung cấp báo giá cho dịch vụ nói trên với nội dung như sau:

1. Phạm vi công việc: *Chi tiết như Phụ lục đính kèm*
  2. Tiến độ thực hiện: Dự kiến bắt đầu trong tháng 4 năm 2025.
  3. Địa điểm thực hiện công việc: Nhà máy Nhiệt Điện Sông Hậu 1, Ấp Phú Xuân, Thị trấn Mái Dầm, Huyện Châu Thành, Tỉnh Hậu Giang.
  4. Hiệu lực báo giá: 90 ngày kể từ ngày chào giá.
  5. Thời gian gửi báo giá: trước 17h00 ngày 07/4/2025
  6. Mục đích: Xin báo giá để lập đơn hàng và kế hoạch mua sắm
  7. Phương thức gửi báo giá: gửi trực tiếp/bưu điện theo địa chỉ tiếp nhận báo giá hoặc qua email, fax.
  8. Thông tin liên hệ:  
*Người nhận: Võ Vĩnh Trường - Phòng Tổ chức Hành chính – NMĐ Sông Hậu 1.*  
*Địa chỉ: Ấp Phú Xuân, thị trấn Mái Dầm, huyện Châu Thành, tỉnh Hậu Giang.*  
*Email: truongvv@pvpgb.vn; chuongmv@pvpgb.vn*
- NMĐ Sông Hậu 1 cảm ơn sự hợp tác của Quý Công ty./. 

**Noi nhận:**

- Nhu trê;
- Các PGĐ NMĐ SH1 (để t/h);
- Phòng/PX: KHTC;
- Lưu: VT, TCHC.vvt.

**TL. GIÁM ĐỐC CHI NHÁNH PĐDK  
GIÁM ĐỐC NMĐN SÔNG HẬU 1**



**Nguyễn Anh Tuấn**

## **Phụ lục: Phạm vi công việc**

(Đính kèm Công văn số ABC./DX-TCHC ngày 1/3/2025)

Thiết kế kiến trúc; nội, ngoại thất; cảnh quan cây xanh Nhà máy Nhiệt điện Sông Hậu 1. Bao gồm nhưng không giới hạn các nội dung như sau:

### **I. Phạm vi công việc**

#### **I.1 Thiết kế cảnh quan cây xanh**

- Xung quanh khu vực nhà hành chính: Nhà xây 3 tầng, chiều cao 17,25m, mặt bằng (42,4x54,4)m;
- Xung quanh khu vực nhà ăn: Nhà xây 1 tầng, chiều cao 5,1m, mặt bằng nhà (15x39,9)m;
- Đường chính dẫn vào Nhà máy: bề rộng mặt đường 10m, bề rộng vỉa hè mỗi bên 3m, chiều dài đường khoảng 300m. Hiện hữu có cây sao đen trồng trên vỉa hè, cách khoảng 10m, chiều cao trung bình 4m;
- Đường nội bộ Nhà máy: bề rộng mặt đường (8-10)m, bề rộng vỉa hè 1,5m, tổng chiều dài đường nội bộ dự kiến trồng cây xanh khoảng 4km;
- Hệ thống tưới tiêu tự động, chiếu sáng cảnh quan cây xanh.

#### **I.2 Thiết kế kiến trúc; nội, ngoại thất**

- Thiết kế cổng chào Nhà máy Nhiệt điện Sông Hậu 1
- Nhà hành chính (nhà xây 3 tầng, chiều cao 17,25m, mặt bằng nhà (42,4x54,4)m)
  - + Thiết kế kiến trúc, ngoại thất nhà hành chính;
  - + Thiết kế nội thất các không gian chung: khu vực sảnh, hành lang, cầu thang; và các phòng họp, hội trường cụ thể:
    - Tầng 1: Phòng họp chính (9,5x18)m, các phòng họp nhỏ 3x(6,0x11,8)m;
    - Tầng 2: Phòng Thị trƣờng Điện (5,9x9,7)m;
    - Tầng 3: Phòng họp (9,3x17,8)m, Hội trƣờng (30x17,7)m.
  - + Cải tạo, mở rộng:
    - Cải tạo điểm lên/xuống nhà hành chính (hạ cos bằng mặt đường trước khu nhà và bố trí lại cột cờ trên vỉa hè phía đối diện);
    - Mở rộng Phòng họp chính đảm bảo công năng họp trực tuyến và tiếp đón khách đoàn (gộp phòng Khách Tiết hiện hữu và phòng họp trực tuyến hiện hữu), cải tạo phòng kho thành phòng họp nhỏ (*nhiều bản vẽ đính kèm*).
  - Nhà ăn (nhà xây 1 tầng, chiều cao 5,1m, mặt bằng (15x39,9)m): Thiết kế nội, ngoại thất và bố trí khu vực bếp ăn bảo đảm an toàn vệ sinh thực phẩm (dây chuyền một chiều) và không gian nhà ăn theo hình thức buffet.

- Nhà điều khiển trung tâm (nhà xây 4 tầng, chiều cao 23,7m, mặt bằng (30x67,2)m).

+ Tầng 1, 3: Thiết kế nội thất các không gian chung: khu vực sảnh, hành lang, cầu thang;

+ Tầng 3: Thiết kế nội thất Phòng họp (4,38x10,06)m; phòng điều khiển trung tâm (17,41x19,93)m.

- Nhà điều khiển than (nhà xây 4 tầng; chiều cao 16,35m; mặt bằng (12x36,2)m)

+ Tầng 1,3: Thiết kế nội thất không gian chung: khu vực sảnh, hành lang, cầu thang;

+ Tầng 3: Thiết kế nội thất phòng điều khiển (6x12)m, phòng họp (6x6)m.

(Đính kèm bản vẽ: Mặt bằng tổng thể Nhà máy, Nhà hành chính, Nhà ăn, Nhà điều khiển trung tâm, Nhà điều khiển than)

## **II. Hồ sơ thiết kế quy hoạch/sơ bộ và khái toán**

Lập hồ sơ thiết kế quy hoạch/sơ bộ và khái toán đối với các mục được nêu trong phần Phạm vi công việc nêu trên, bao gồm nhưng không giới hạn như sau:

- Bản vẽ gồm:

+ Sơ đồ vị trí, địa điểm khu đất xây dựng, nêu rõ quy mô, tính chất, hiện trạng, ranh giới khu đất, công trình hiện hữu và kiến trúc cảnh quan xung quanh, phân tích mối liên kết giao thông;

+ Các bản vẽ thiết kế ý tưởng kiến trúc thể hiện: dây chuyền công năng, hình khối, đường nét, màu sắc, ánh sáng trên các bản vẽ tổng thể, phối cảnh, mặt bằng, mặt đứng, mặt cắt, nội ngoại thất, mối liên hệ với không gian kiến trúc cảnh quan chung của khu vực.

- Thuyết minh gồm:

+ Thuyết minh các nội dung cho phần bản vẽ

+ Các định hướng về giải pháp kết cấu, hệ thống trang thiết bị...

+ Danh mục các quy chuẩn và tiêu chuẩn áp dụng;

+ Phụ lục các văn bản pháp luật liên quan đến tính pháp lý của việc lập hồ sơ thiết kế quy hoạch/sơ bộ.

## **III. Hồ sơ thiết kế chi tiết và dự toán**

Lập hồ sơ thiết kế chi tiết và dự toán đối với các hạng mục cụ thể sau: Cổng chào Nhà máy Nhiệt điện Sông Hậu 1; Cải tạo điểm lên/xuống Nhà hành chính; Nội thất phòng họp chính và phòng họp số 3; Nội thất khu vực sảnh chờ (bao gồm mặt trước phòng Văn thư) và Cây xanh bao gồm nhưng không giới hạn các hồ sơ/tài liệu cụ thể như sau:

### **III.1 Hồ sơ thiết kế kiến trúc bản vẽ thi công**

Nội dung hồ sơ thiết kế kiến trúc bản vẽ thi công phải thể hiện chi tiết tất cả các bộ phận của công trình, các cấu tạo với đầy đủ các kích thước, vật liệu, thông số kỹ thuật và ghi rõ các nội dung chỉ dẫn vào bản vẽ để thi công được theo thiết kế

- Bản vẽ gồm:

- + Sơ đồ vị trí, địa điểm khu đất xây dựng;
  - + Bản vẽ tổng mặt bằng: Thể hiện các hạng mục, quy định rõ hạng mục xây mới, cải tạo, chỉnh trang trên cơ sở hiện trạng khu đất, các chỉ tiêu kỹ thuật về diện tích khu đất nghiên cứu, diện tích xây dựng, mật độ xây dựng, tổng diện tích sàn, hệ số sử dụng đất, diện tích các hạng mục, số tầng, hệ thống giao thông nội bộ, xác định ranh giới và định vị các công trình ngầm,...;
  - + Các bản vẽ định vị công trình, mặt bằng các tầng, mặt đứng, mặt cắt sơ đồ dây chuyền và tổ chức không gian;
  - + Các bản vẽ minh họa: phối cảnh tổng thể, phối cảnh góc, nội ngoại thất cơ bản;
  - + Các bản vẽ kích thước, thống kê diện tích, chỉ định vật liệu, màu sắc kiến trúc mặt đứng, danh mục vật liệu hoàn thiện;
  - + Bản vẽ công trình phụ trợ và bên ngoài nhà, cây xanh, sân vườ;
  - + Chi tiết cấu tạo các bộ phận công trình;
  - + Chi tiết các bộ phận công trình phụ trợ, sân vườ, bồn hoa, rãnh thoát nước, chiếu sáng cảnh quan, ốp lát hè...
  - + Các nội dung khác có liên quan.
- Thuỷt minh gồm:
- + Giới thiệu tóm tắt địa điểm xây dựng, quy mô, tính chất công trình; thuỷt minh ý tưởng kiến trúc, giải pháp thiết kế kiến trúc, vật liệu sử dụng;
  - + Giải pháp thuỷt kê tổng mặt bằng công trình, vị trí, quy mô xây dựng các hạng mục công trình
  - + Danh mục các quy chuẩn, tiêu chuẩn áp dụng
  - + Phụ lục các văn bản pháp luật liên quan đến tính pháp lý của việc lập hồ sơ thiết kế.
  - + Giải thích đầy đủ các nội dung mà bản vẽ không thể hiện được để đơn vị thi công xây dựng thực hiện theo đúng thiết kế, các chỉ dẫn kỹ thuật đảm bảo các nội dung của thiết kế.

+ Thể hiện rõ các tính toán lựa chọn phương án kỹ thuật, tính chất vật liệu, làm rõ các thông số mà bản vẽ không thể hiện hết và đảm bảo đủ cơ sở để lập tổng dự toán công trình và thiết kế xây dựng.

### **III.2 Hồ sơ thiết kế nội thất**

- Bản vẽ gồm:

+ Bản vẽ hiện trạng, mặt bằng vị trí không gian thiết kế nội thất, sơ đồ phân tích mối quan hệ với các không gian chức năng khác;

+ Các mặt bằng, mặt đứng triển khai, bố trí nội thất;

+ Chi tiết các mẫu đồ đạc nội thất, trang thiết bị;

+ Các bản vẽ phối cảnh minh họa.

- Thuyết minh gồm: danh mục và thống kê thiết bị, quy định vật liệu, chỉ dẫn nhà thầu thi công xây dựng thực hiện theo đúng thiết kế, quy trình kỹ thuật bảo hành, bảo trì.

### **III.3 Hồ sơ thiết kế ngoại thất, kiến trúc cảnh quan cây xanh**

- Bản vẽ gồm:

+ Hiện trạng cảnh quan, mặt bằng, mặt đứng, bố trí ngoại thất, sân vườn;

+ Các chi tiết kiến trúc, loại cây xanh, bồn cây, tiểu cảnh, đồ ngoại thất, lối đi, hồ nước, chỉ định vật liệu liên quan đến thiết kế;


+ Chỉ định hoàn thiện trang trí ngoại thất, sân vườn, thông kê, chỉ định thông số kỹ thuật các thiết bị lắp đặt;



+ Các bản vẽ phối cảnh tổng thể sân vườn, chi tiết, điểm nhấn, tiểu cảnh.

- Thuyết minh gồm: danh mục và thống kê vật liệu, cây xanh, các thiết bị, chỉ dẫn nhà thầu thi công xây dựng thực hiện theo đúng thiết kế, quy trình kỹ thuật bảo hành, bảo trì.

**III.4 Hồ sơ dự toán:** Hồ sơ dự toán các hạng mục công trình, được lập đầy đủ, rõ ràng và tuân thủ theo các quy định hiện hành.

# MẶT BẰNG TỔNG THỂ NMND SÔNG HẬU 1

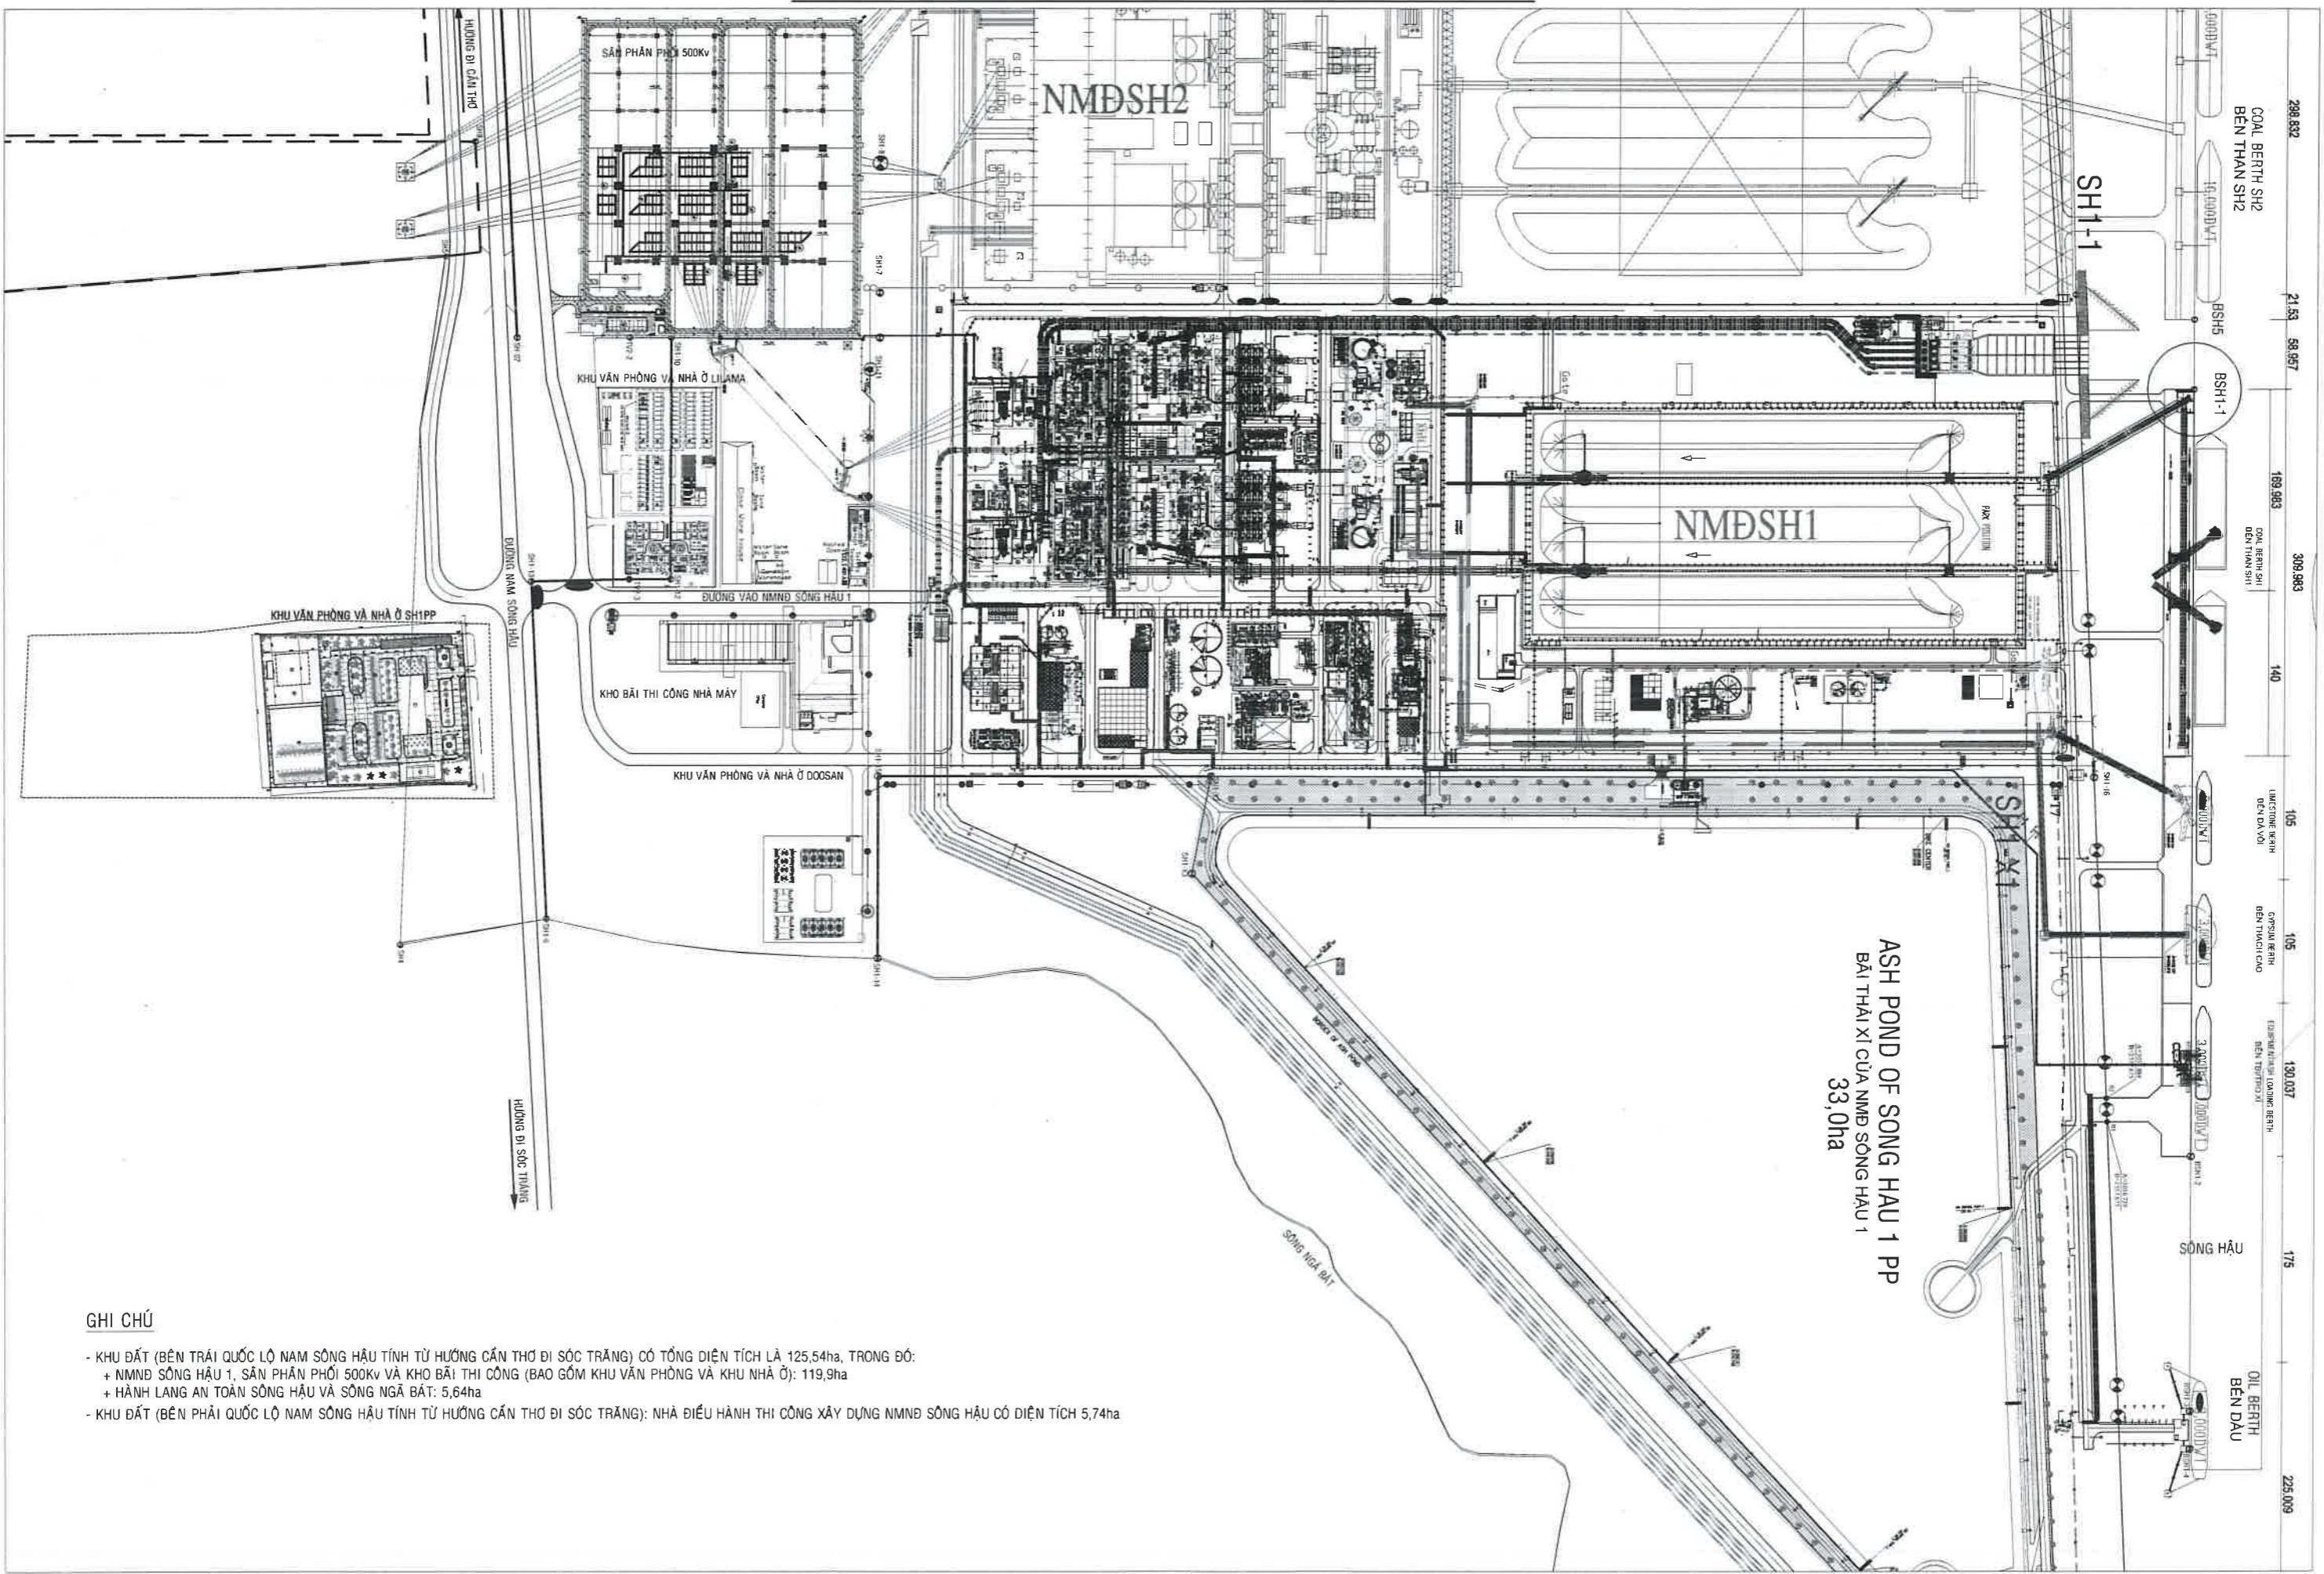

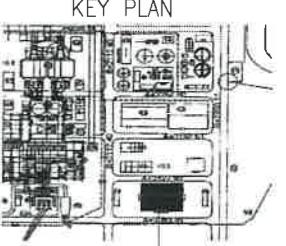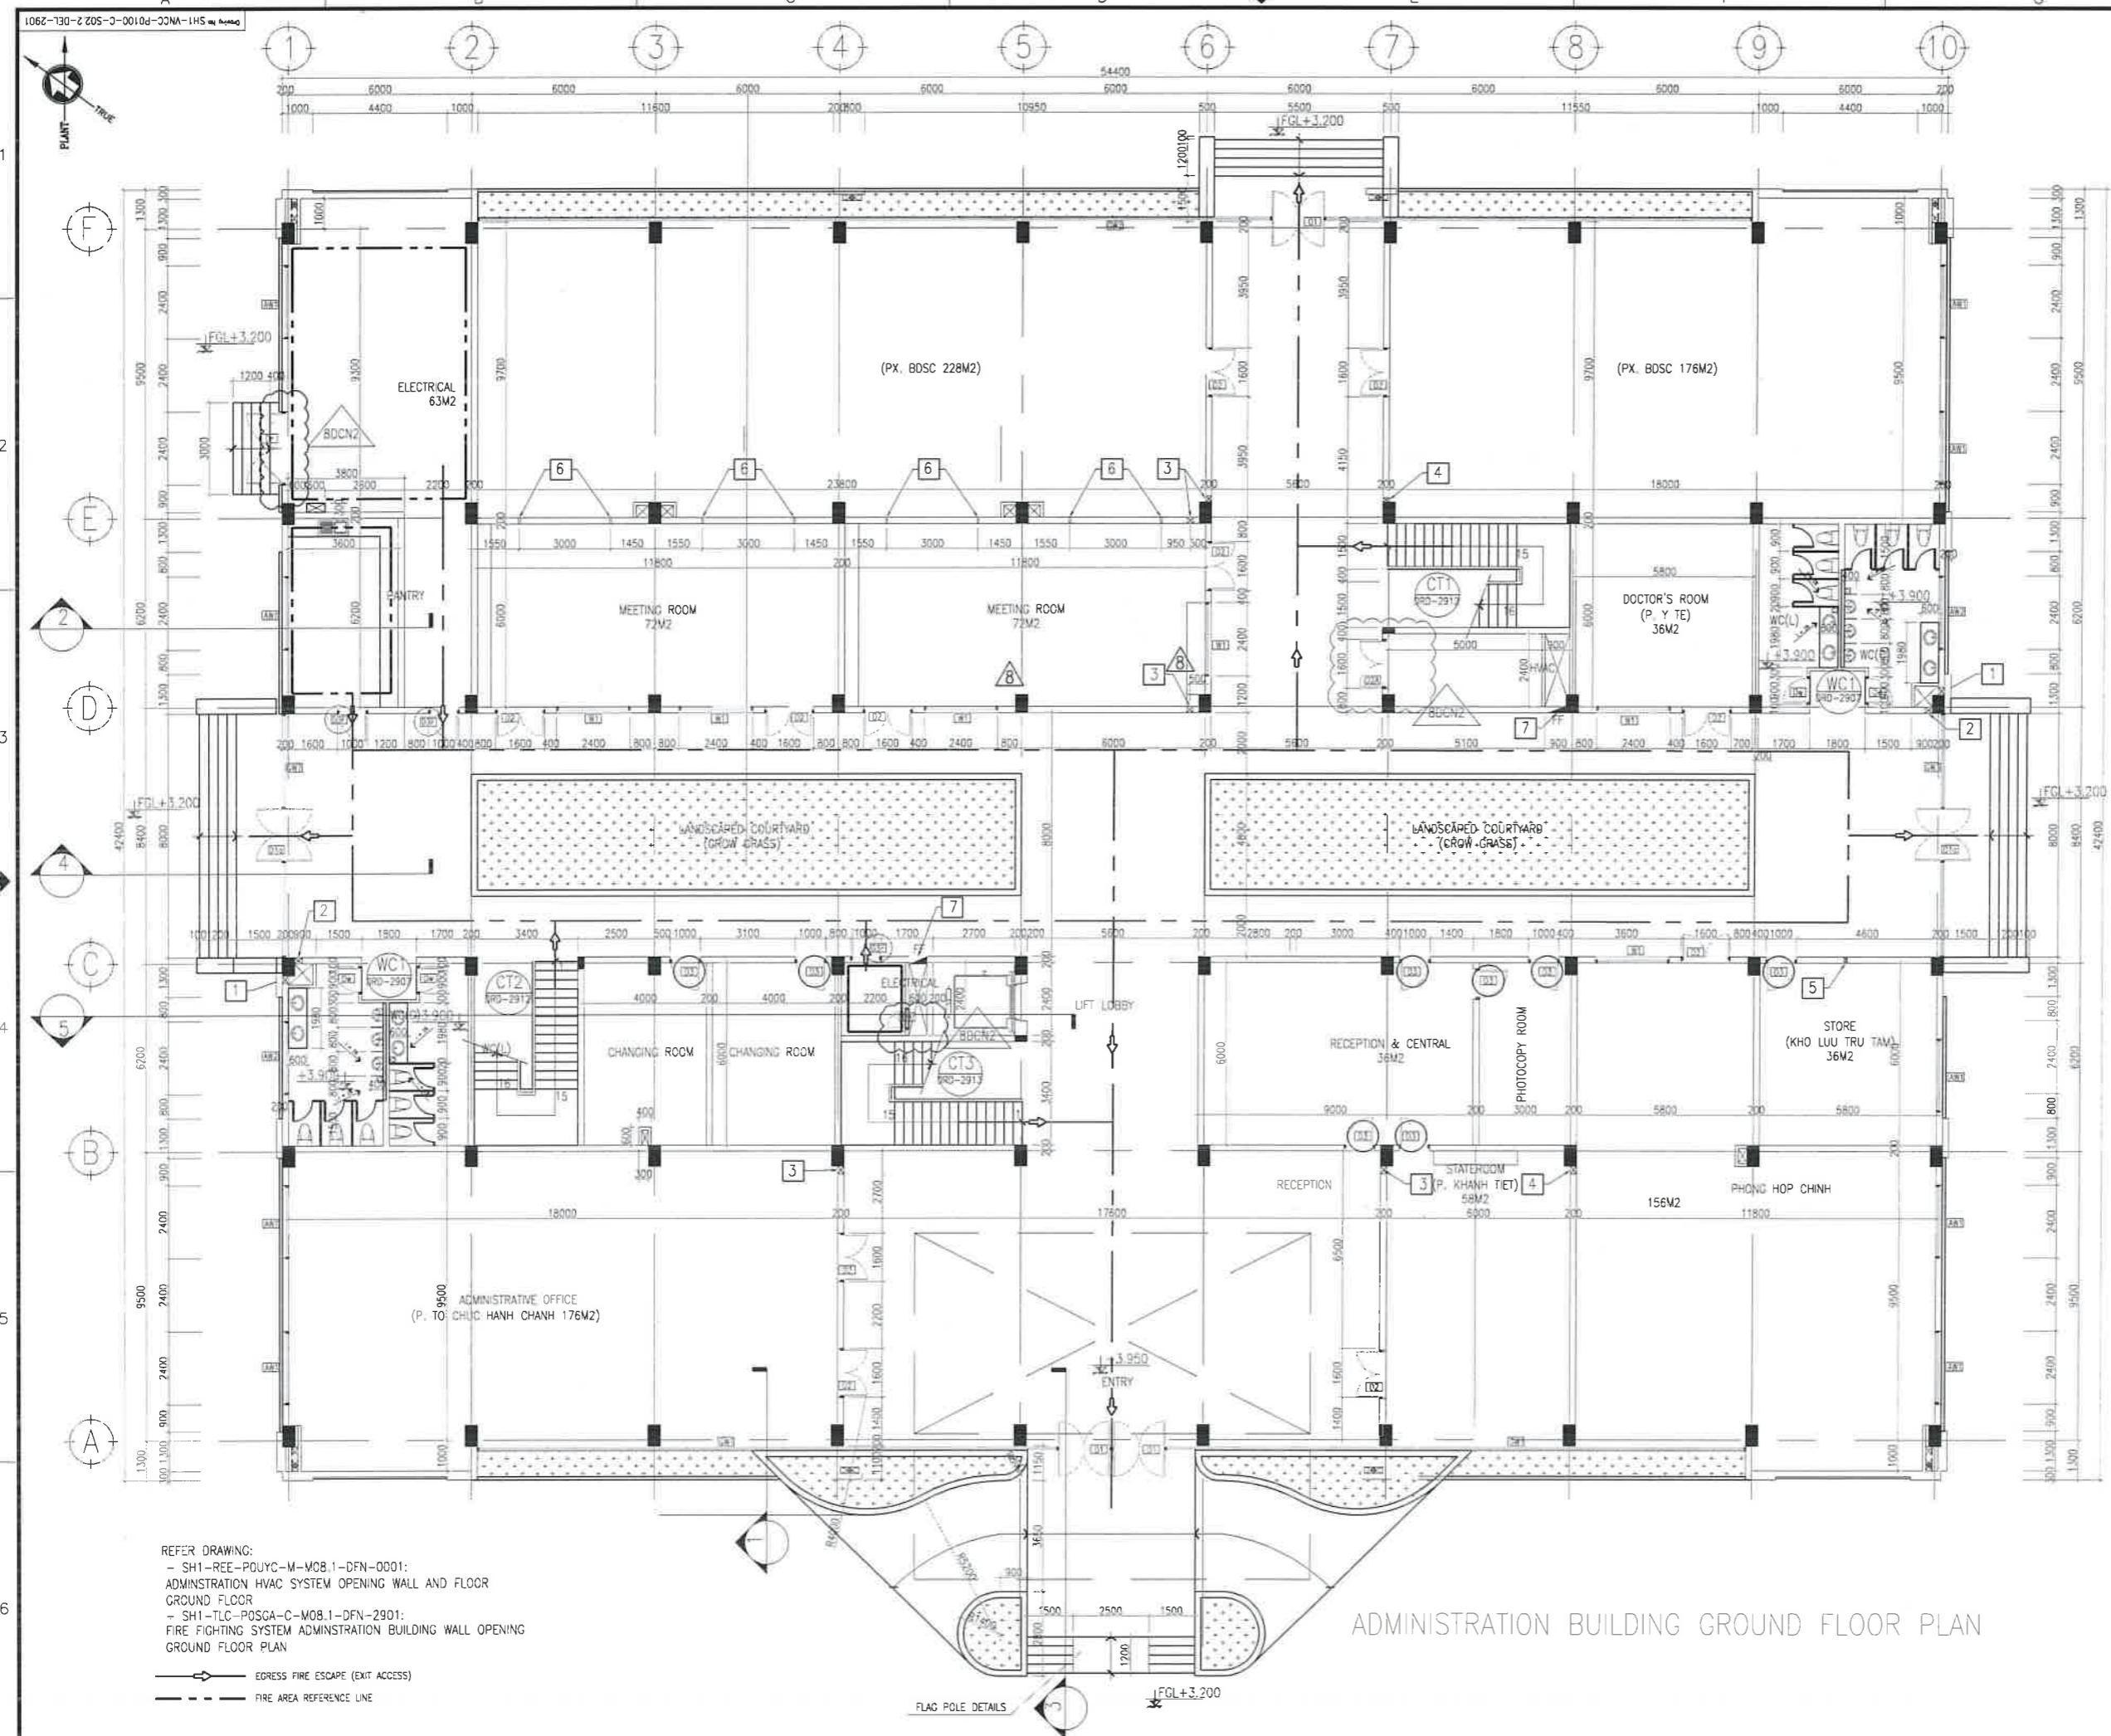

ADMINISTRATION BUILDING

1. FINISH GRADE LEVEL WILL BE +3.200m  
( HON DAU ELEVATION SYSTEM )
  2. ALL DIMENSIONS ARE IN MILLIMETERS AND LEVELS ARE IN METER  
UNLESS OTHERWISE STATED

## THÔNG KÊ THIẾT BỊ VĂN PHÒNG

SYMBOL	EQUIPMENT	TOTAL
	Bộ bàn ghế làm việc nhân viên 1500x780	324bđ
	Bàn làm việc lãnh đạo 1800x900	15Chiếc
	Chỗ ngồi lãnh đạo	15Chiếc
	Tủ đồ tài liệu 1350x450x1800	141Chiếc
	Tủ đồ tài liệu 900x450x1800	26Chiếc
	Tủ lưu trữ 1200x400x1800	96Chiếc
	Tủ locker 600x450x1800	39Chiếc
	Bộ bàn ghế tiếp khách	14Chiếc
	Bộ bàn ghế phòng họp	04Bộ
	Giường đơn	39Chiếc
	Chỗ ngồi phòng họp	36Chiếc
	Sofa khu sinh	05Bộ
	Bộ bàn ghế tổ tần	01Bộ

DRAWING SUBMISSION STATUS : FOR CONSTRUCTION

15.11.2021	FOR CONSTRUCTION	T.N.HUNG	T.D.T.DUY	N.LUONG	
REV	DATE	DESCRIPTION	DRAW	CHKD	APPD
OWNER	 PETRO VIETNAM		OWNER'S CONSULTANT		
 VIETNAM OIL AND GAS GROUP (PVN)		<b>FICHTNER</b> GmbH & Co.KG		 FICHTNER GmbH & Co.KG	
<b>EPC CONTRACTOR</b>  VIETNAM MACHINERY INSTALLATION CORPORATION (LILAMA)		EPC CONTRACTOR'S CONSULTANT		 TOKYO ELECTRIC POWER SERVICES COMPANY LIMITED - TEPSO	
PROJECT TITLE					

# **SONG HAI 1 THERMAL POWER PLANT**

**SONG HAI THERMAL POWER PLANT  
2 x 600MW**

Digitized by srujanika@gmail.com

S02.2 /SH1 U.M. VNCC

SUZ-2/SHT-CEM-VNCC

DRAWING TITLE      ADMINISTRATION BUILDING

## GROUND FLOOR PLAN

6

SUB-CONTRACTOR	FUNCTION	NAME	SIGN	DATE
----------------	----------	------	------	------

	DRAWN	T.N HUNG	6.11.2021
CHKD	T.D T.DUY		6.11.2021


Vietnam National Construction Consultants Corporation (VNCC) APPRO M.L.CUONG 16.11.2021



DRAWING No. SHEET No. SCALE REV  
SH1-VNCC-P0100-C-S02.2-DAL-2901 1 of 1 1/100 8DCN2

AI (841x594)

[View all posts by \*\*John Doe\*\*](#) [View all posts in \*\*Category A\*\*](#) [View all posts in \*\*Category B\*\*](#)

MẶT BẰNG CẢI TẠO, MỞ RỘNG CÁC PHÒNG TẦNG 1 - NHÀ HÀNH CHÍNH

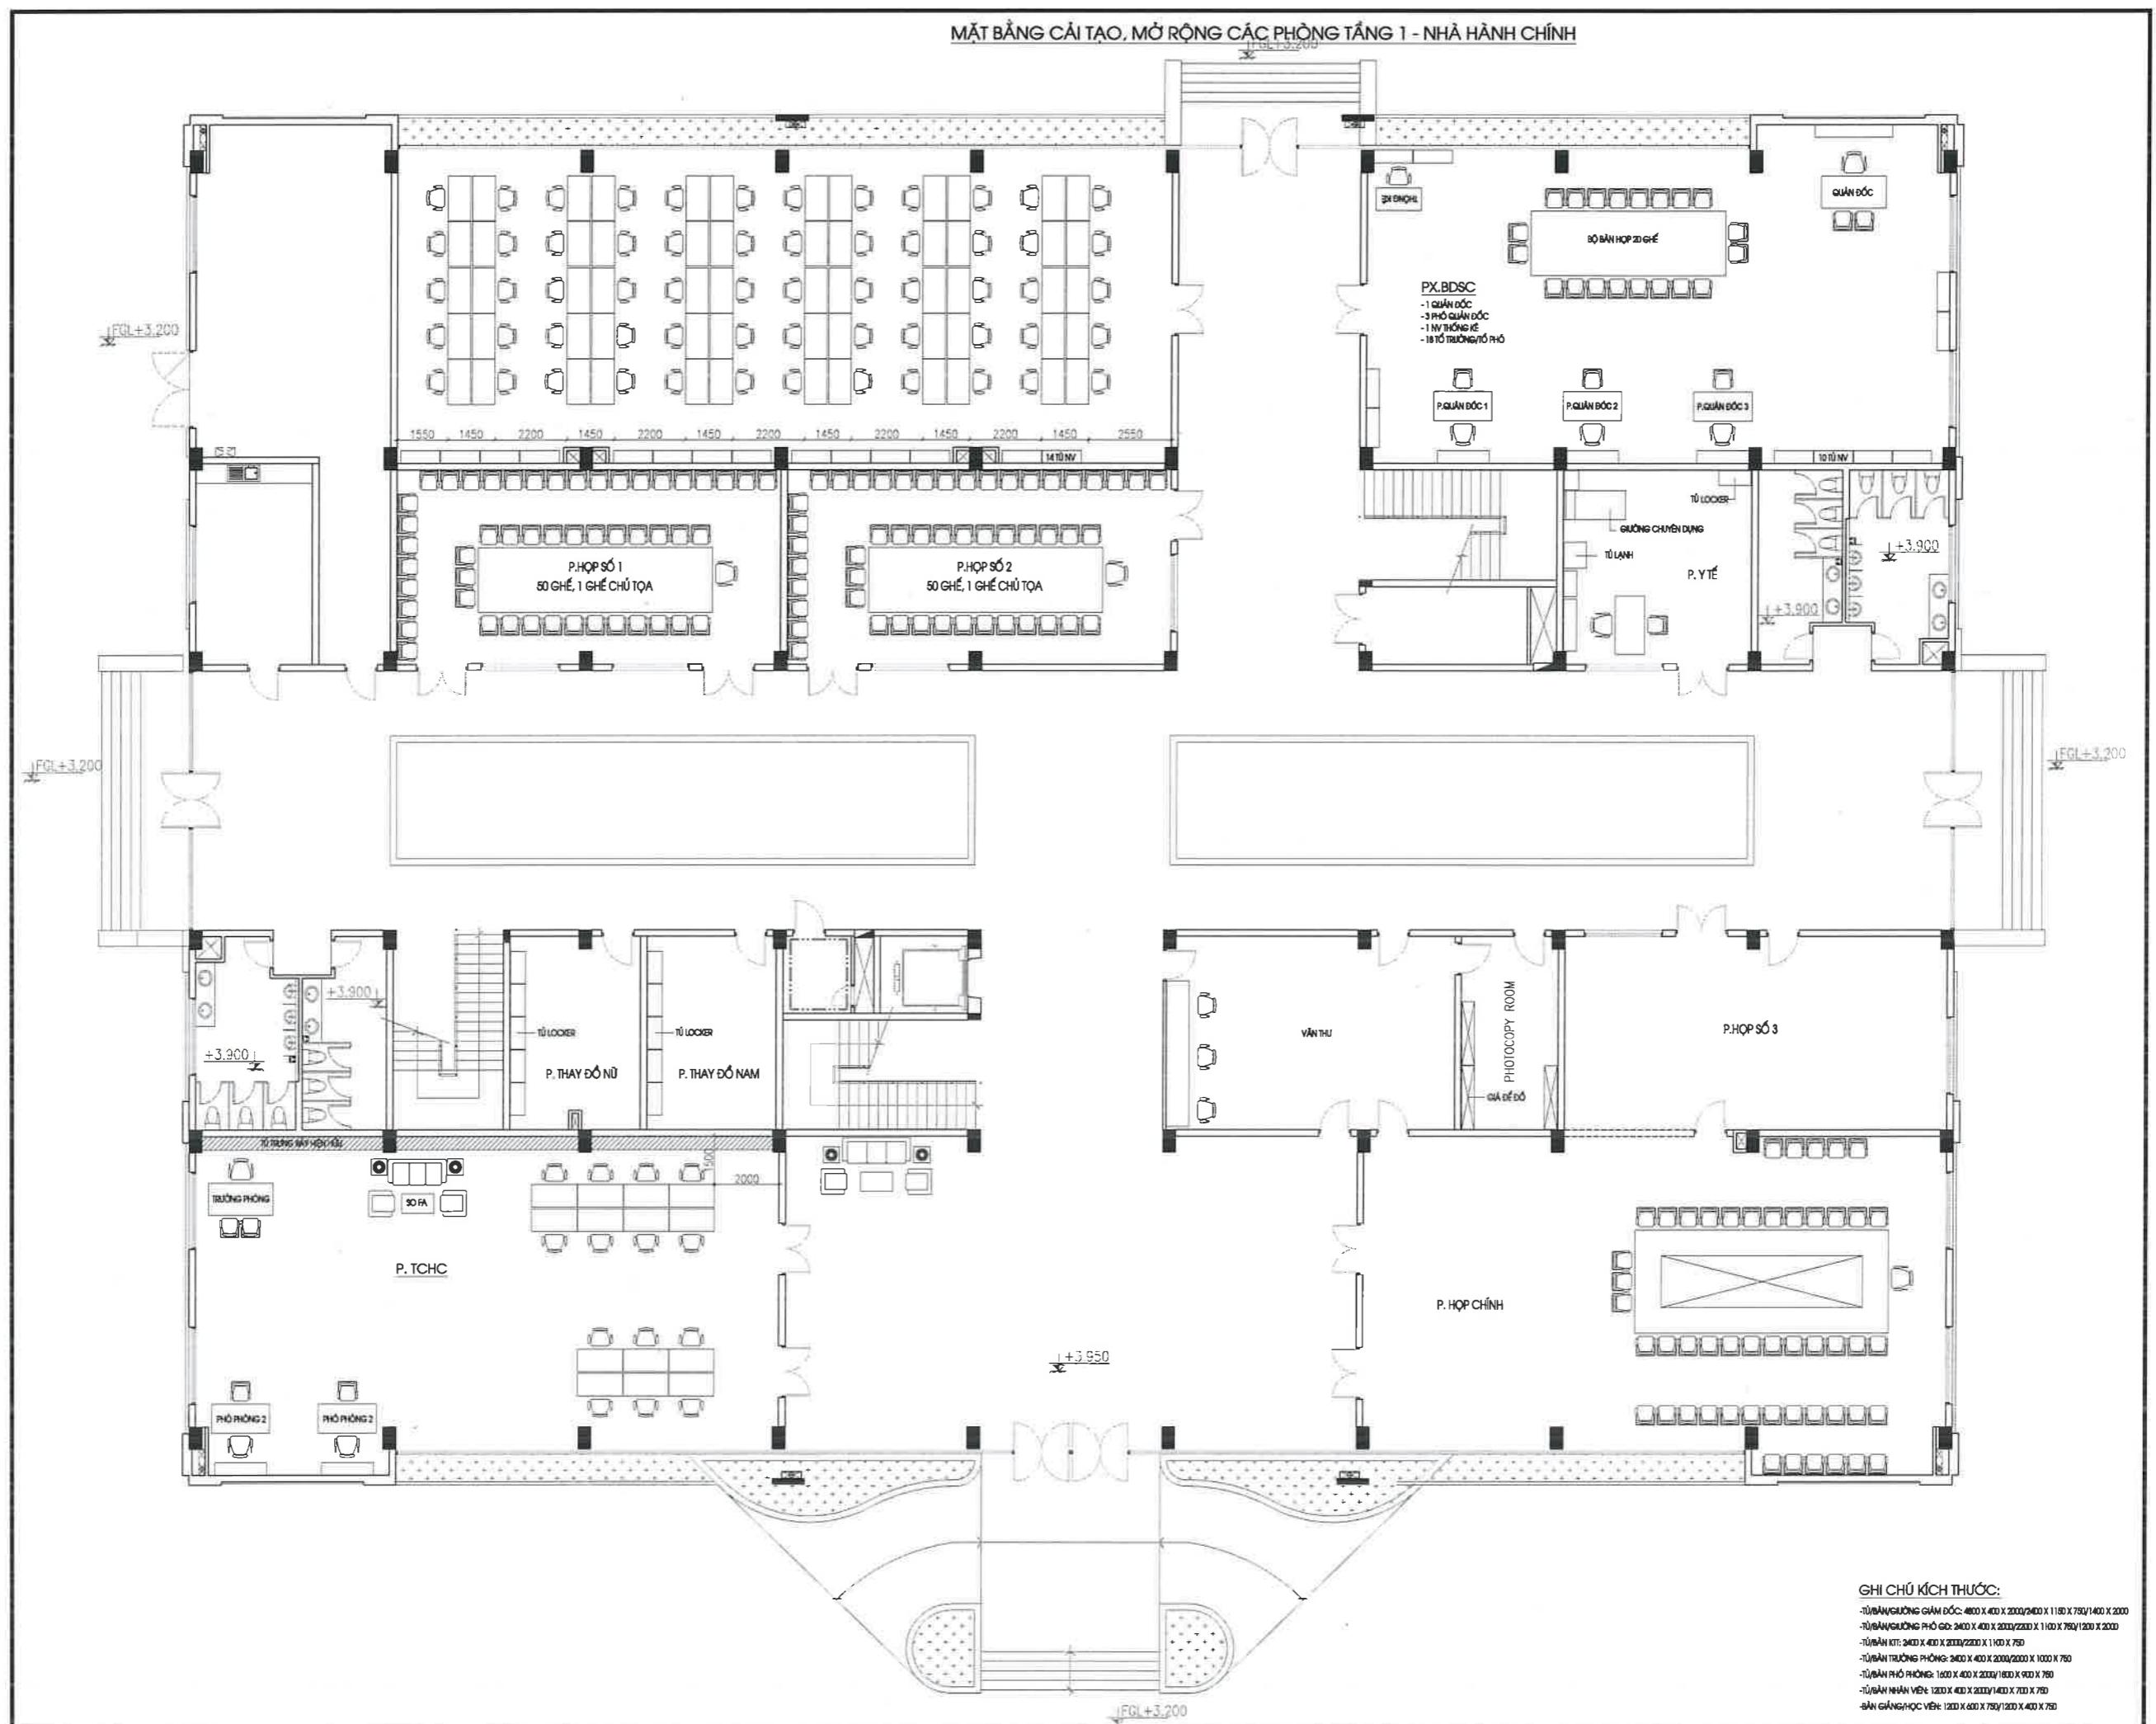

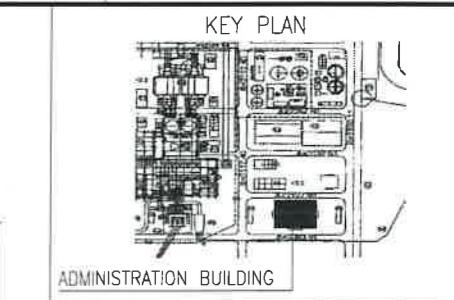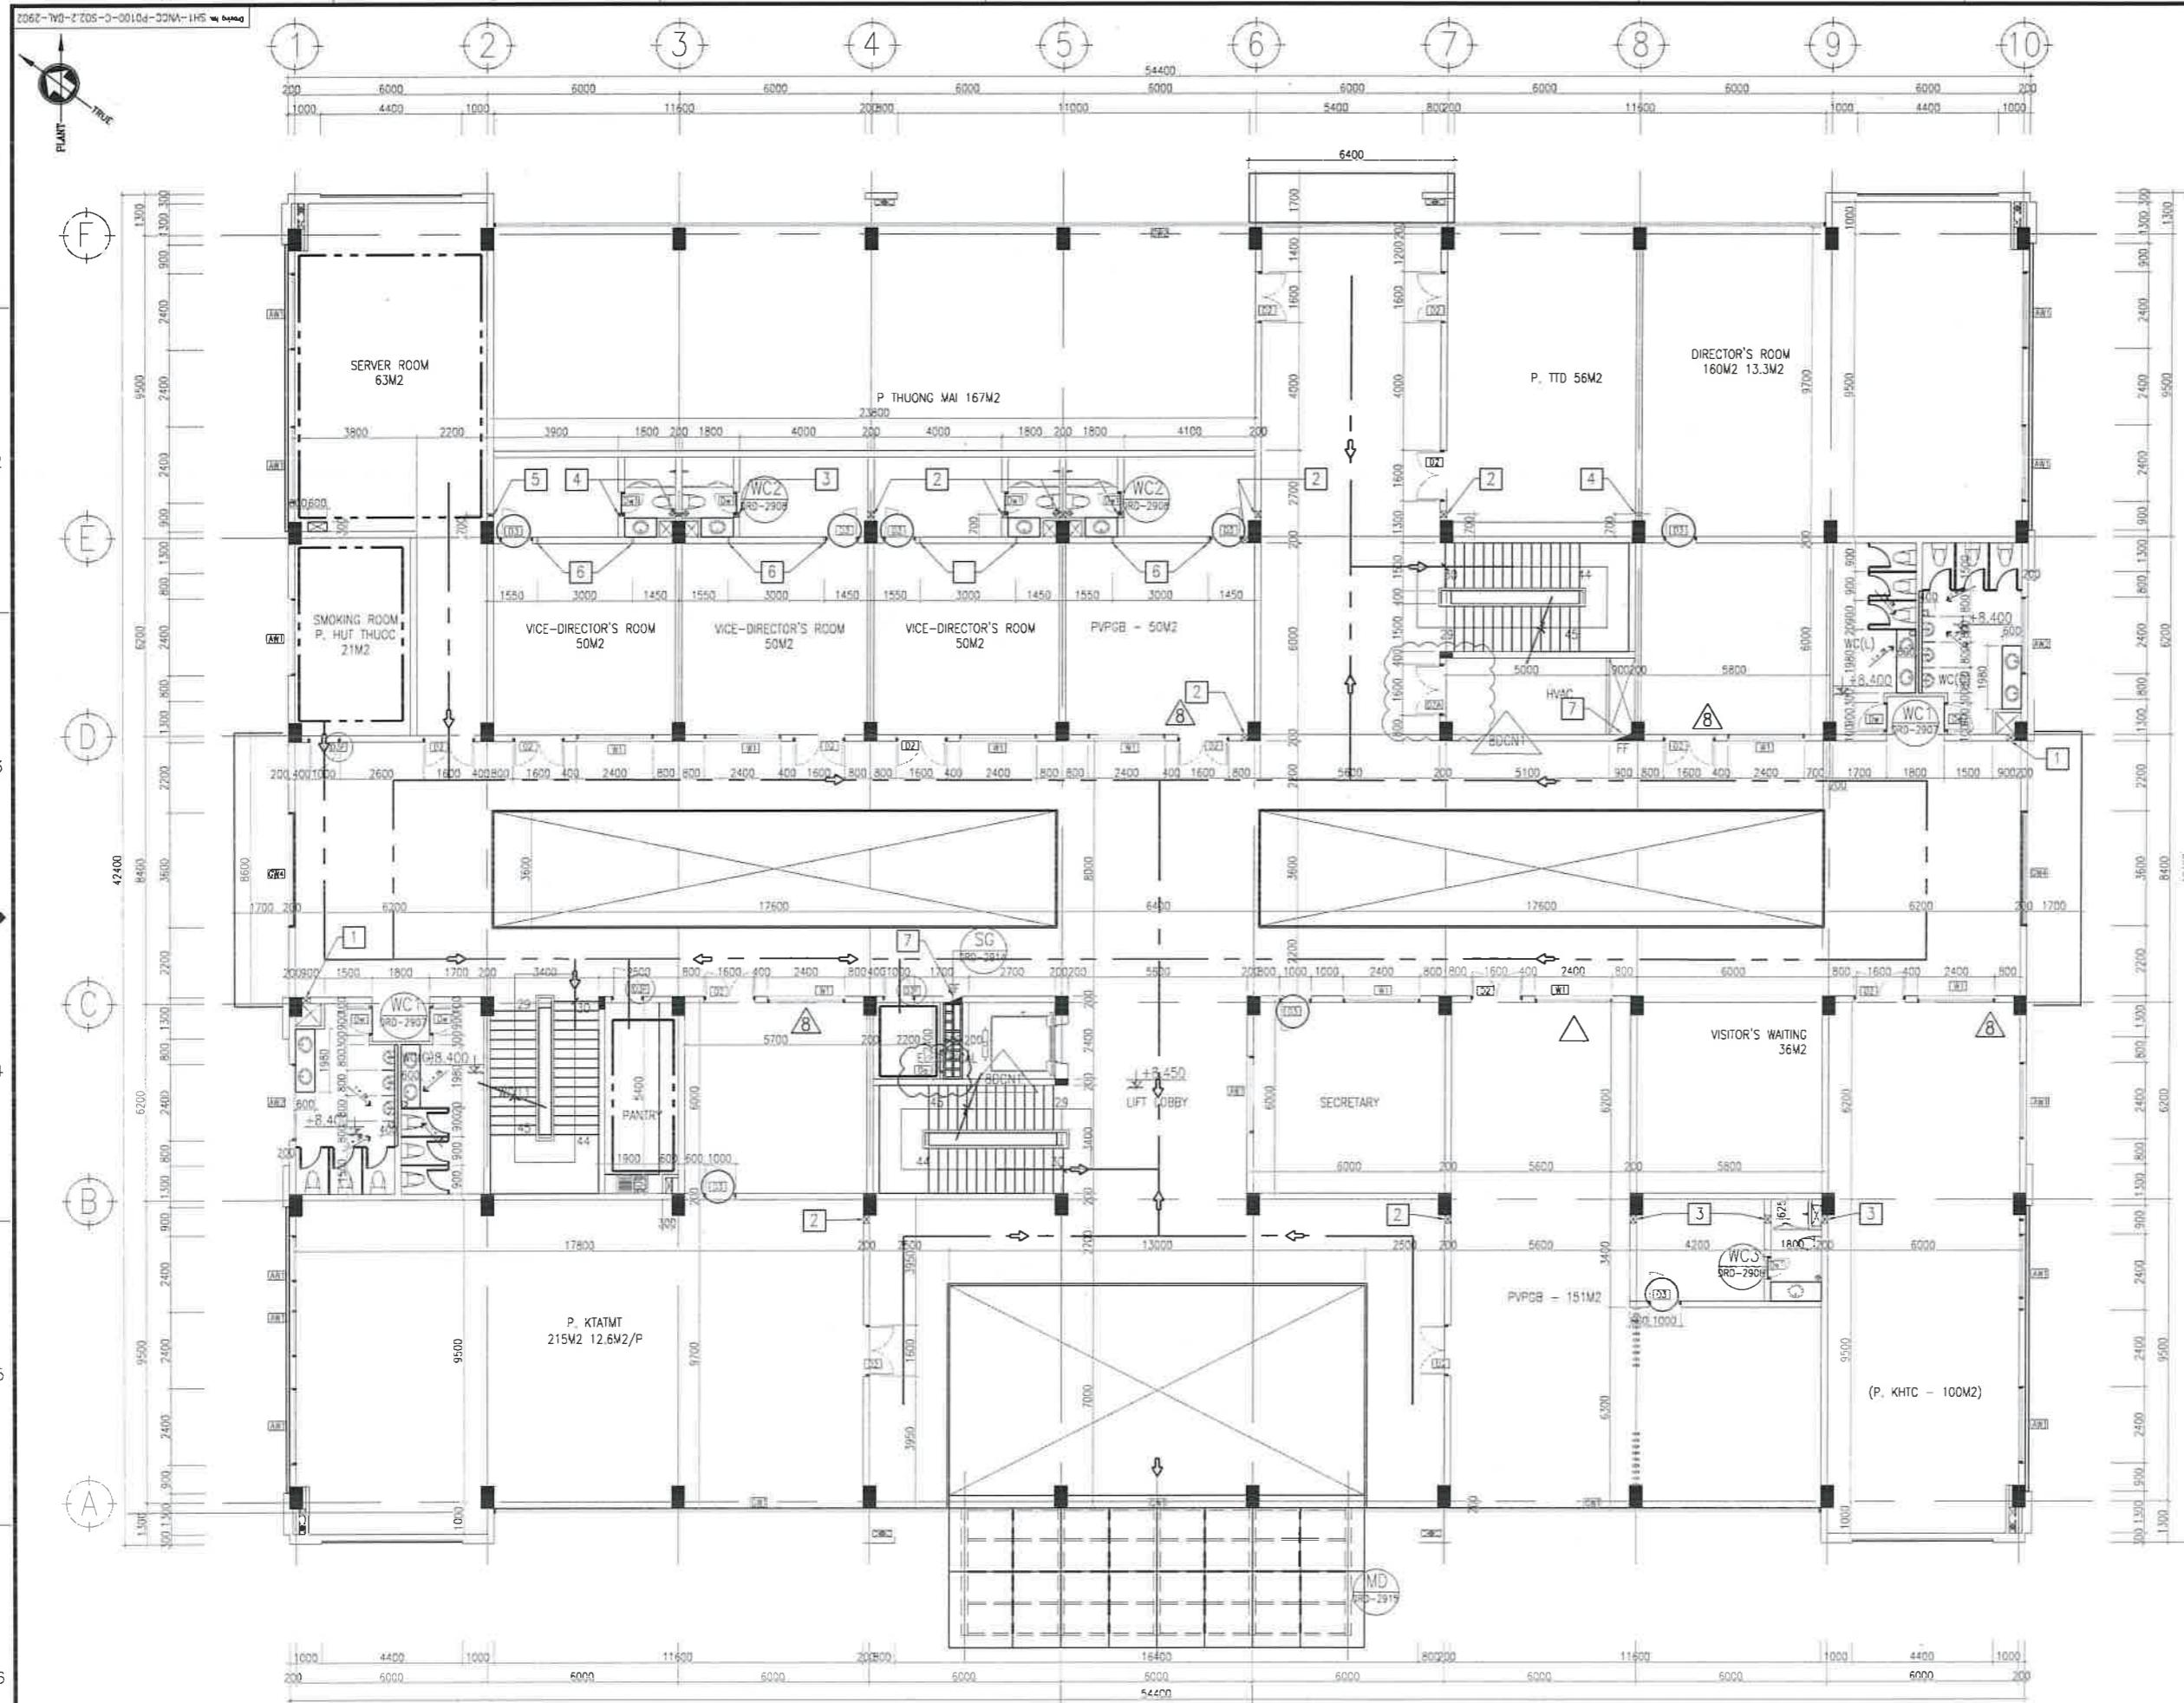

NOTE:  
 1. FINISH GRADE LEVEL WILL BE +3.200M  
 ( HON DAU ELEVATION SYSTEM )  
 2. ALL DIMENSIONS ARE IN MILLIMETERS AND LEVELS ARE IN METER  
 UNLESS OTHERWISE STATED

REFER DRAWING:  
 - SH1-REE-POUC-M-M08.1-DFN-0002:  
 ADMINISTRATION HVAC SYSTEM OPENING WALL AND FLOOR  
 FIRST FLOOR  
 - SH1-TLC-POSGA-C-M08.1-DFN-2902:  
 FIRE FIGHTING SYSTEM ADMINISTRATION BUILDING WALL OPENING  
 FIRST FLOOR PLAN

DRAWING SUBMISSION STATUS : FOR CONSTRUCTION

REV: 16.11.2021 FOR CONSTRUCTION T.N.HUNG T.D.TUY V.LCUNG

OWNER: FIGHTNER Green & Gold VIETNAM OIL & GAS GROUP (PVN) OWNER'S CONSULTANT: PETROVIETNAM ENGINEERING PV ENGINEERING

EPC CONTRACTOR: ULAMA VIETNAM MACHINERY INSTALLATION CORPORATION (ULAMA) EPC CONTRACTOR'S CONSULTANT: TOKYO ELECTRIC POWER SERVICES COMPANY LIMITED - TEPSICO



PROJECT TITLE: SONG HAU 1 THERMAL POWER PLANT 2 x 600MW

CONTRACT NO.: S02.2/SH1-LLM-VNCC

DRAWING TITLE: ADMINISTRATION BUILDING FIRST FLOOR PLAN

SUB-CONTRACTOR: VIETNAM NATIONAL CONSTRUCTION CONSULTANTS CORPORATION (VNCC)	FUNCTION: DRW	NAME: T.N.HUNG	SIGN:	DATE: 16.11.2021
	CHD	T.D.TUY		
	APPD	V.LCUNG		16.11.2021
DRAWING No: SH1-VNCC-P0100-C-S02.2-DAL-2902	SHEET No: 1 of 1	SCALE: 1/100	REV: 8dcn1	



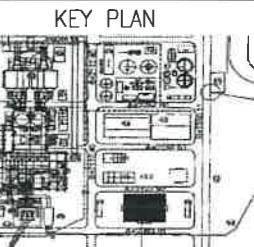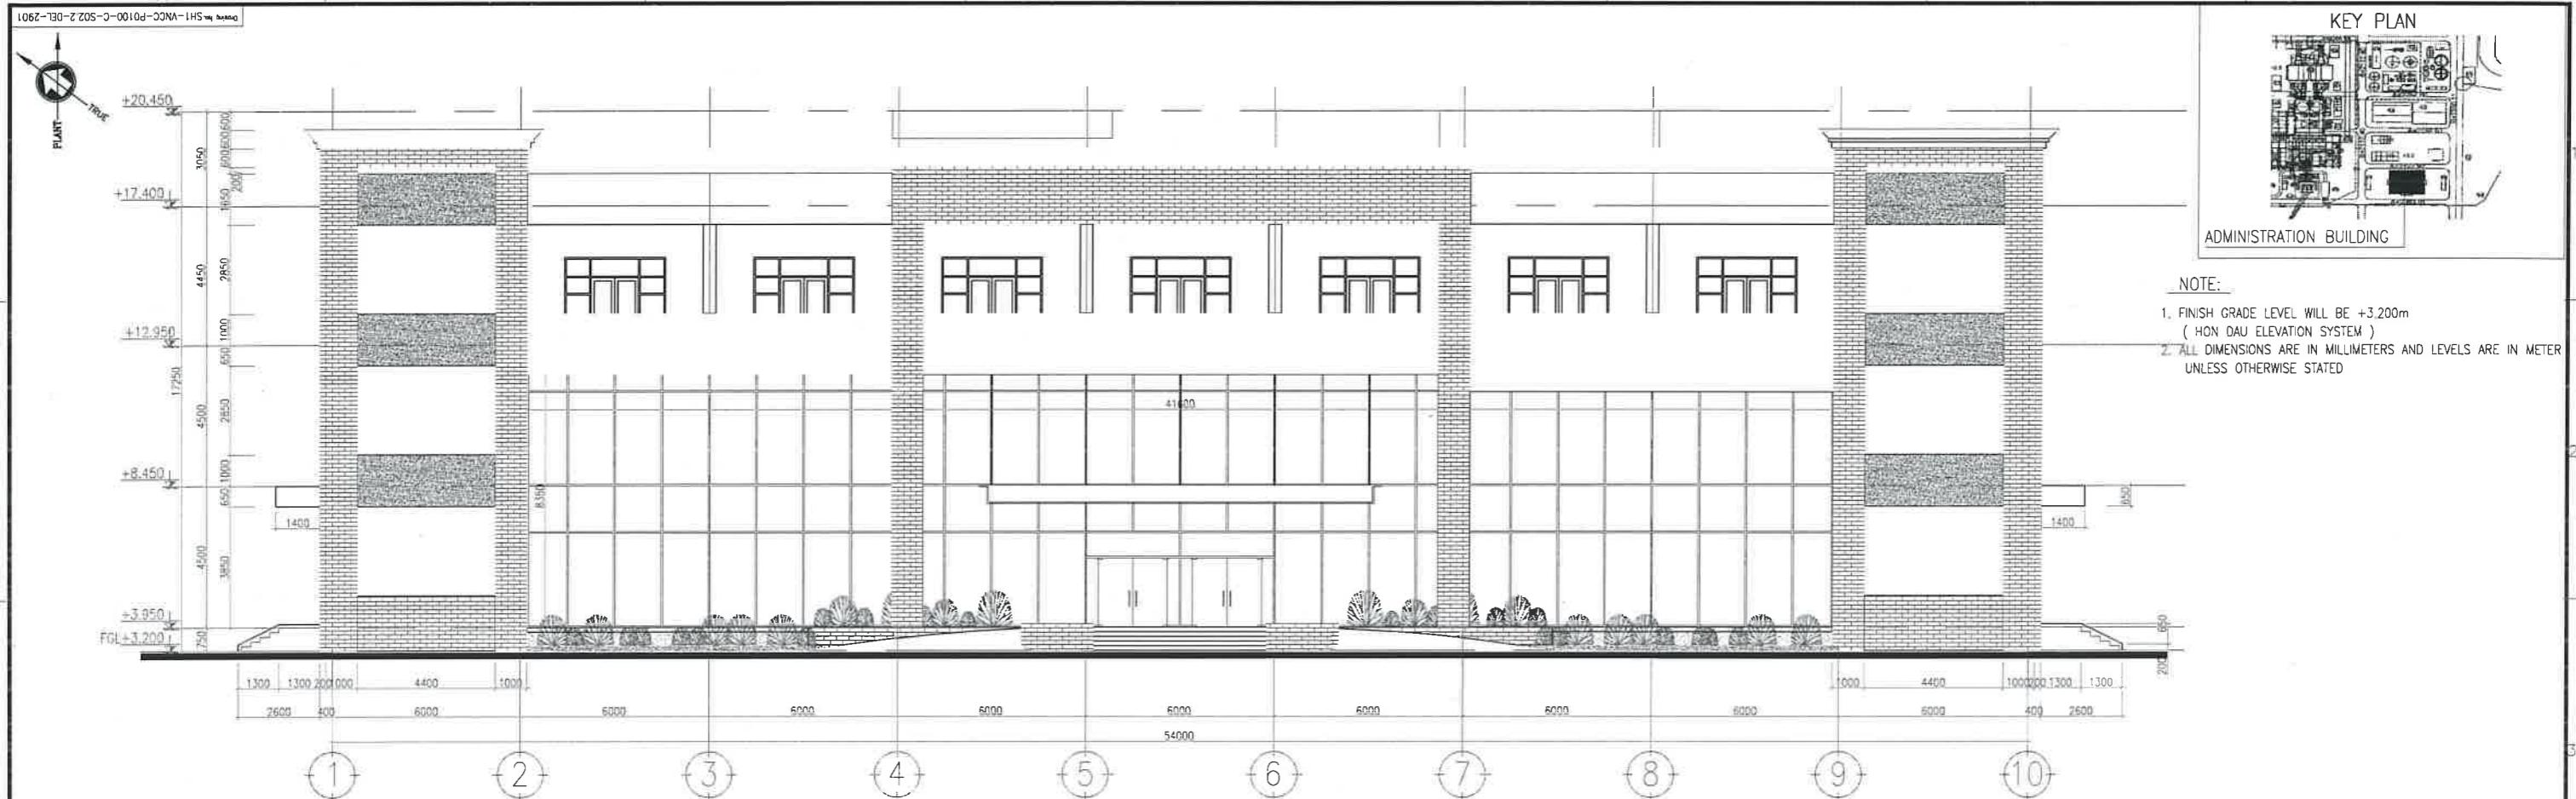

NOTE:

1. FINISH GRADE LEVEL WILL BE +3.200m ( HON DAU ELEVATION SYSTEM )
2. ALL DIMENSIONS ARE IN MILLIMETERS AND LEVELS ARE IN METER UNLESS OTHERWISE STATED

DRAWING SUBMISSION STATUS : FOR CONSTRUCTION

REV	DATE	DESCRIPTION	DRW	CHK	APPROV
5	28.03.2018	FOR CONSTRUCTION	T.N.HUNG	T.D.T.DUY	N.L.CUONG
4	30.01.2018	FOR CONSTRUCTION	T.N.HUNG	T.D.T.DUY	N.L.CUONG
3	23.09.2017	FOR CONSTRUCTION	T.N.HUNG	T.D.T.DUY	N.L.CUONG
2	03.08.2017	FOR CONSTRUCTION	T.N.HUNG	T.D.T.DUY	N.L.CUONG
1	23.08.2017	FOR CONSTRUCTION	T.N.HUNG	T.D.T.DUY	N.L.CUONG
0	05.05.2017	FOR CONSTRUCTION	T.N.HUNG	T.D.T.DUY	N.L.CUONG
0	07.03.2017	FOR APPROVAL	T.N.HUNG	T.D.T.DUY	N.L.CUONG

OWNER: FICHTNER GmbH & Co KG VIETNAM OIL AND GAS GROUP (PVN)  
EPC CONTRACTOR: VIETNAM MACHINERY INSTALLATION CORPORATION (JILAMA)

EPC CONTRACTOR'S CONSULTANT: TOKYO ELECTRIC POWER SERVICES COMPANY LIMITED - TEPCO

PROJECT TITLE: SONG HAU 1 THERMAL POWER PLANT 2 x 600MW

CONTRACT NO.: S02.2/SO1-LLM-VNCC

DRAWING TITLE: ADMINISTRATION BUILDING ELEVATION LINE 1-10, A-F

SUB-CONTRACTOR	FUNCTION	NAME	SGN	DATE
Vietnam National Construction Consultants Corporation (VNCC)	DRW	T.N.HUNG	✓	14.05.2018
	CHK	T.D.T.DUY	✓	14.05.2018
	APPROV	N.L.CUONG	✓	14.05.2018

DRAWING No.: SH1-VNCC-P01CD-C-S02-Z-DEL-2901  
SHEET No.: 1 of 1  
SCALE: 1/100  
REV: 5


PAINT IMITATION STONE (REFERRED IN DRD-2903 SHEET 1/2 AND DRD-2903 SHEET 2/2)  
DARK GREY

CERAMIC TILES 149X22.5X8mm REFERRED IN DRD-2903 SHEET 1/2 AND DRD-2903 SHEET 2/2)  
RAL 7035 (LIGHT GREY)

EMULSION PAINT REFERRED IN DRD-2903 SHEET 1/2 AND DRD-2903 SHEET 2/2)  
RAL 9002 (GREY WHITE)




TRUE  
PLANT

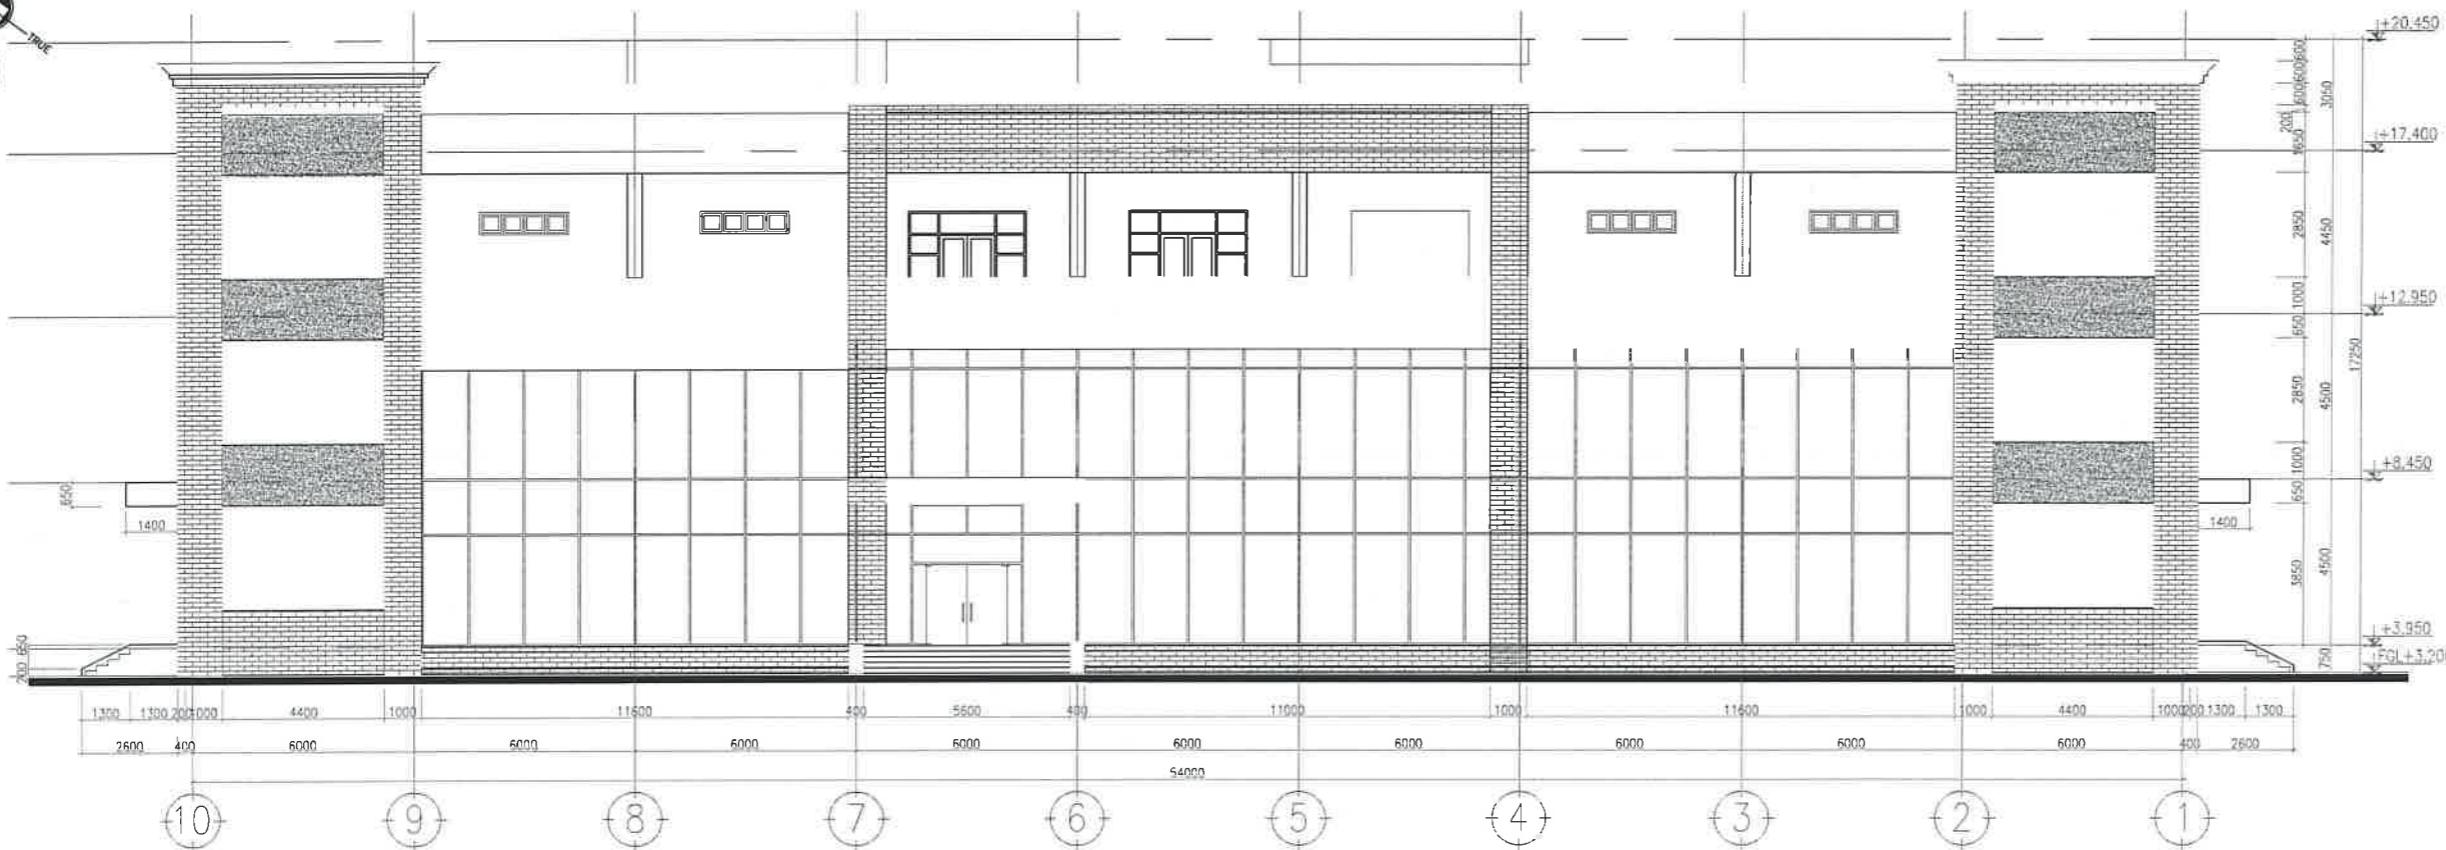

ADMINISTRATION BUILDING ELEVATION LINE 10-1

SCALE 1/100

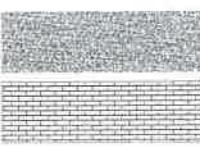


PAINITIATION STONE (REFERRED IN DRD-2903 SHEET 1/2 AND DRD-2903 SHEET 2/2)  
(DARK GREY)



CERAMIC TILES 149X22.5X8mm REFERRED IN DRD-2903 SHEET 1/2 AND DRD-2903 SHEET 2/2  
RAL 7035 (LIGHT GREY)




EMULSION PAINT REFERRED IN DRD-2903 SHEET 1/2 AND DRD-2903 SHEET 2/2  
RAL 9002 (GREY WHITE)

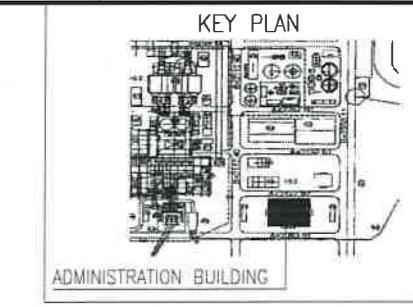

## NOTE:

1. FINISH GRADE LEVEL WILL BE +3.200m  
( HON DAU ELEVATION SYSTEM )
2. ALL DIMENSIONS ARE IN MILLIMETERS AND LEVELS ARE IN METER  
UNLESS OTHERWISE STATED

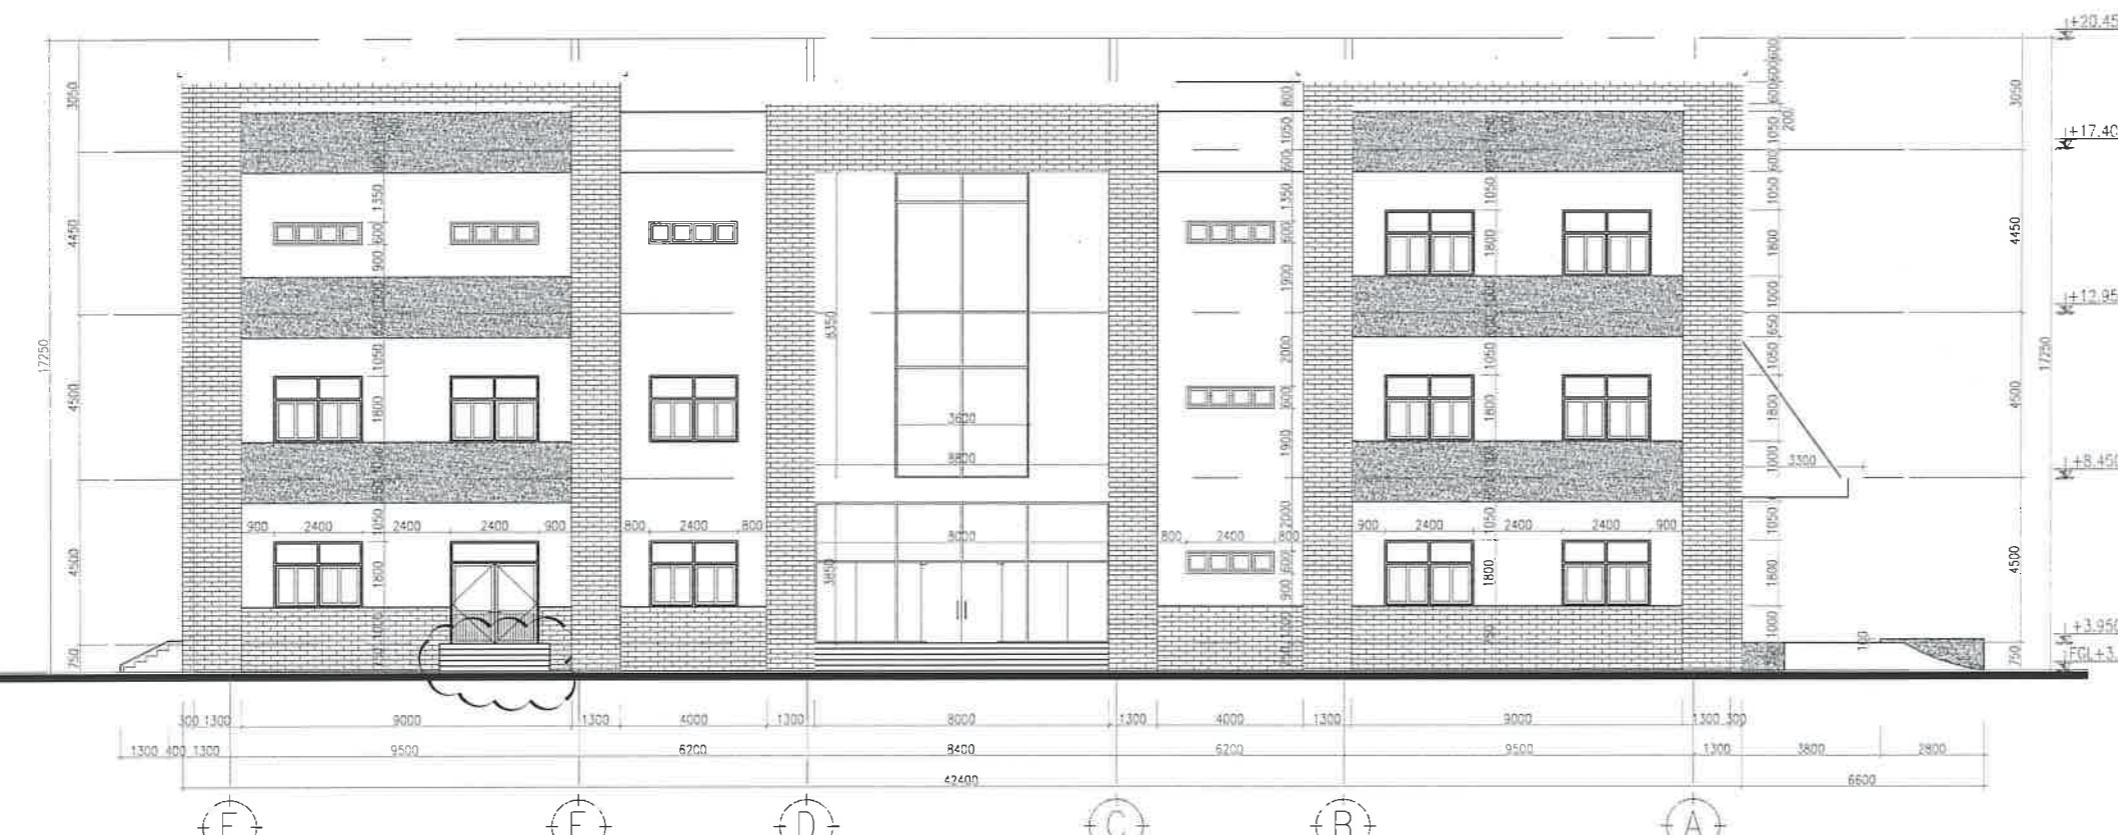

ADMINISTRATION BUILDING ELEVATION LINE F-A

SCALE 1/100

## DRAWING SUBMISSION STATUS : FOR CONSTRUCTION

REV	DATE	DESCRIPTION	DRW	CHD	APD
3	28.03.2018	FOR CONSTRUCTION	T.N.HUNG	T.D.T.DUY	N.L.CUONG
4	30.01.2018	FOR CONSTRUCTION	T.N.HUNG	T.D.T.DUY	N.L.CUONG
3	29.09.2017	FOR CONSTRUCTION	T.N.HUNG	T.D.T.DUY	N.L.CUONG
2	03.08.2017	FOR CONSTRUCTION	T.N.HUNG	T.D.T.DUY	N.L.CUONG
1	23.08.2017	FOR CONSTRUCTION	T.N.HUNG	T.D.T.DUY	N.L.CUONG
0	05.05.2017	FOR CONSTRUCTION	T.N.HUNG	T.D.T.DUY	N.L.CUONG
A	07.03.2017	FOR APPROVAL	T.N.HUNG	T.D.T.DUY	N.L.CUONG

OWNER	OWNER'S CONSULTANT	EPC CONTRACTOR	EPC CONTRACTOR'S CONSULTANT
FICHTNER GmbH & Co.KG FICHTNER VIETNAM VIETNAM OIL AND GAS GROUP (PVN)	FICHTNER GmbH & Co.KG FICHTNER VIETNAM VIETNAM OIL AND GAS GROUP (PVN)	ULAMA VIETNAM MACHINERY INSTALLATION CORPORATION (ULAMA)	TOKYO ELECTRIC POWER SERVICES COMPANY LIMITED - TEPSICO


PROJECT TITLE : SONG HAU 1 THERMAL POWER PLANT  
2 x 600MW

CONTRACT NO. : S02.2/SH1-LLM-VNCC

DRAWING TITLE : ADMINISTRATION BUILDING  
ELEVATION LINE 10-1, F-A

SUB-CONTRACTOR	FUNCTION	NAME	SIGN	DATE
Vietnam National Construction Consultant Corporation (VNCC)	DRW	T.N.HUNG		14.05.2018
Vietnam National Construction Consultant Corporation (VNCC)	CHD	T.D.T.DUY		14.05.2018
Vietnam National Construction Consultant Corporation (VNCC)	APD	N.L.CUONG		14.05.2018


DRAWING NO. : SH1-VNCC-P0100-C-S02.2-DEL-2902  
SHEET No. : 1 of 1  
SCALE : 1/100  
REV : 5

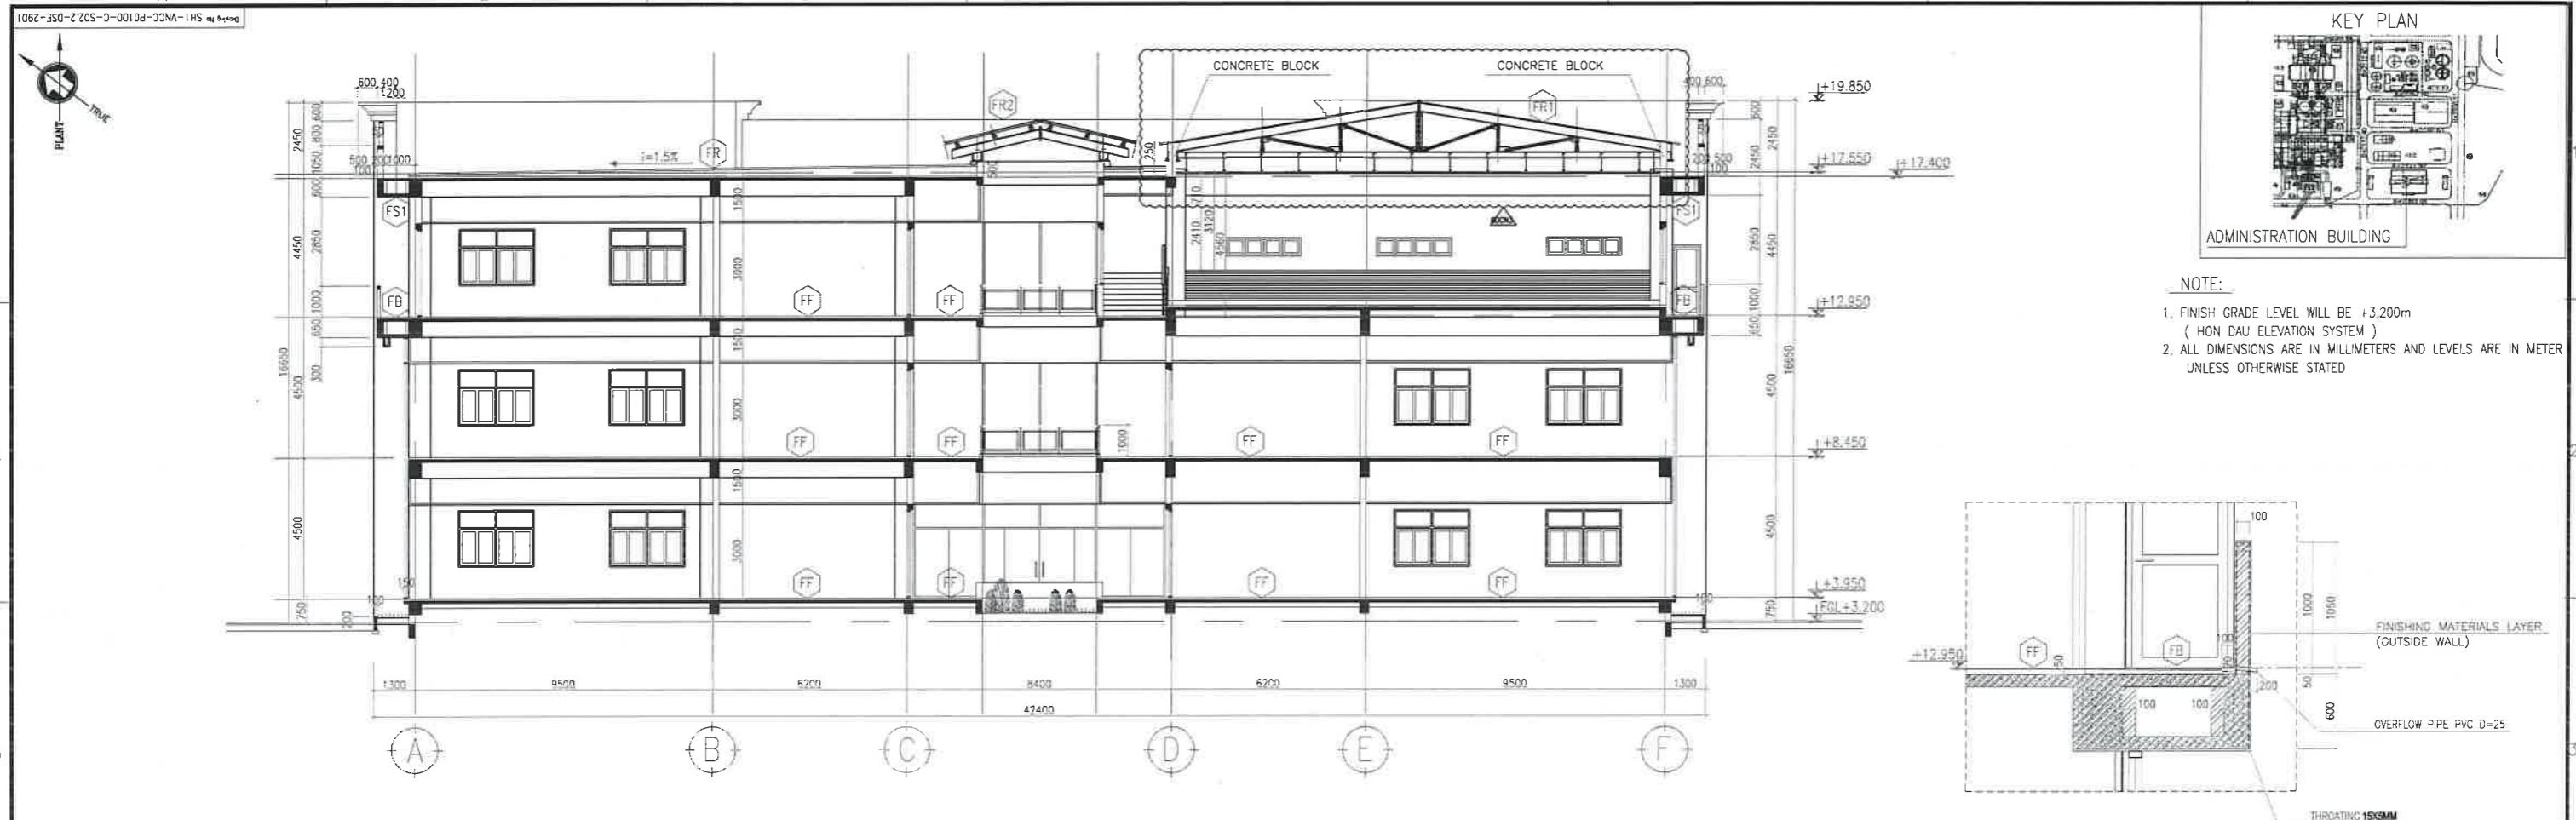



ADMINISTRATION BUILDING SECTION 1-1

SCALE 1/100


DETAIL 1  
DSE-2902 TL: 1/10

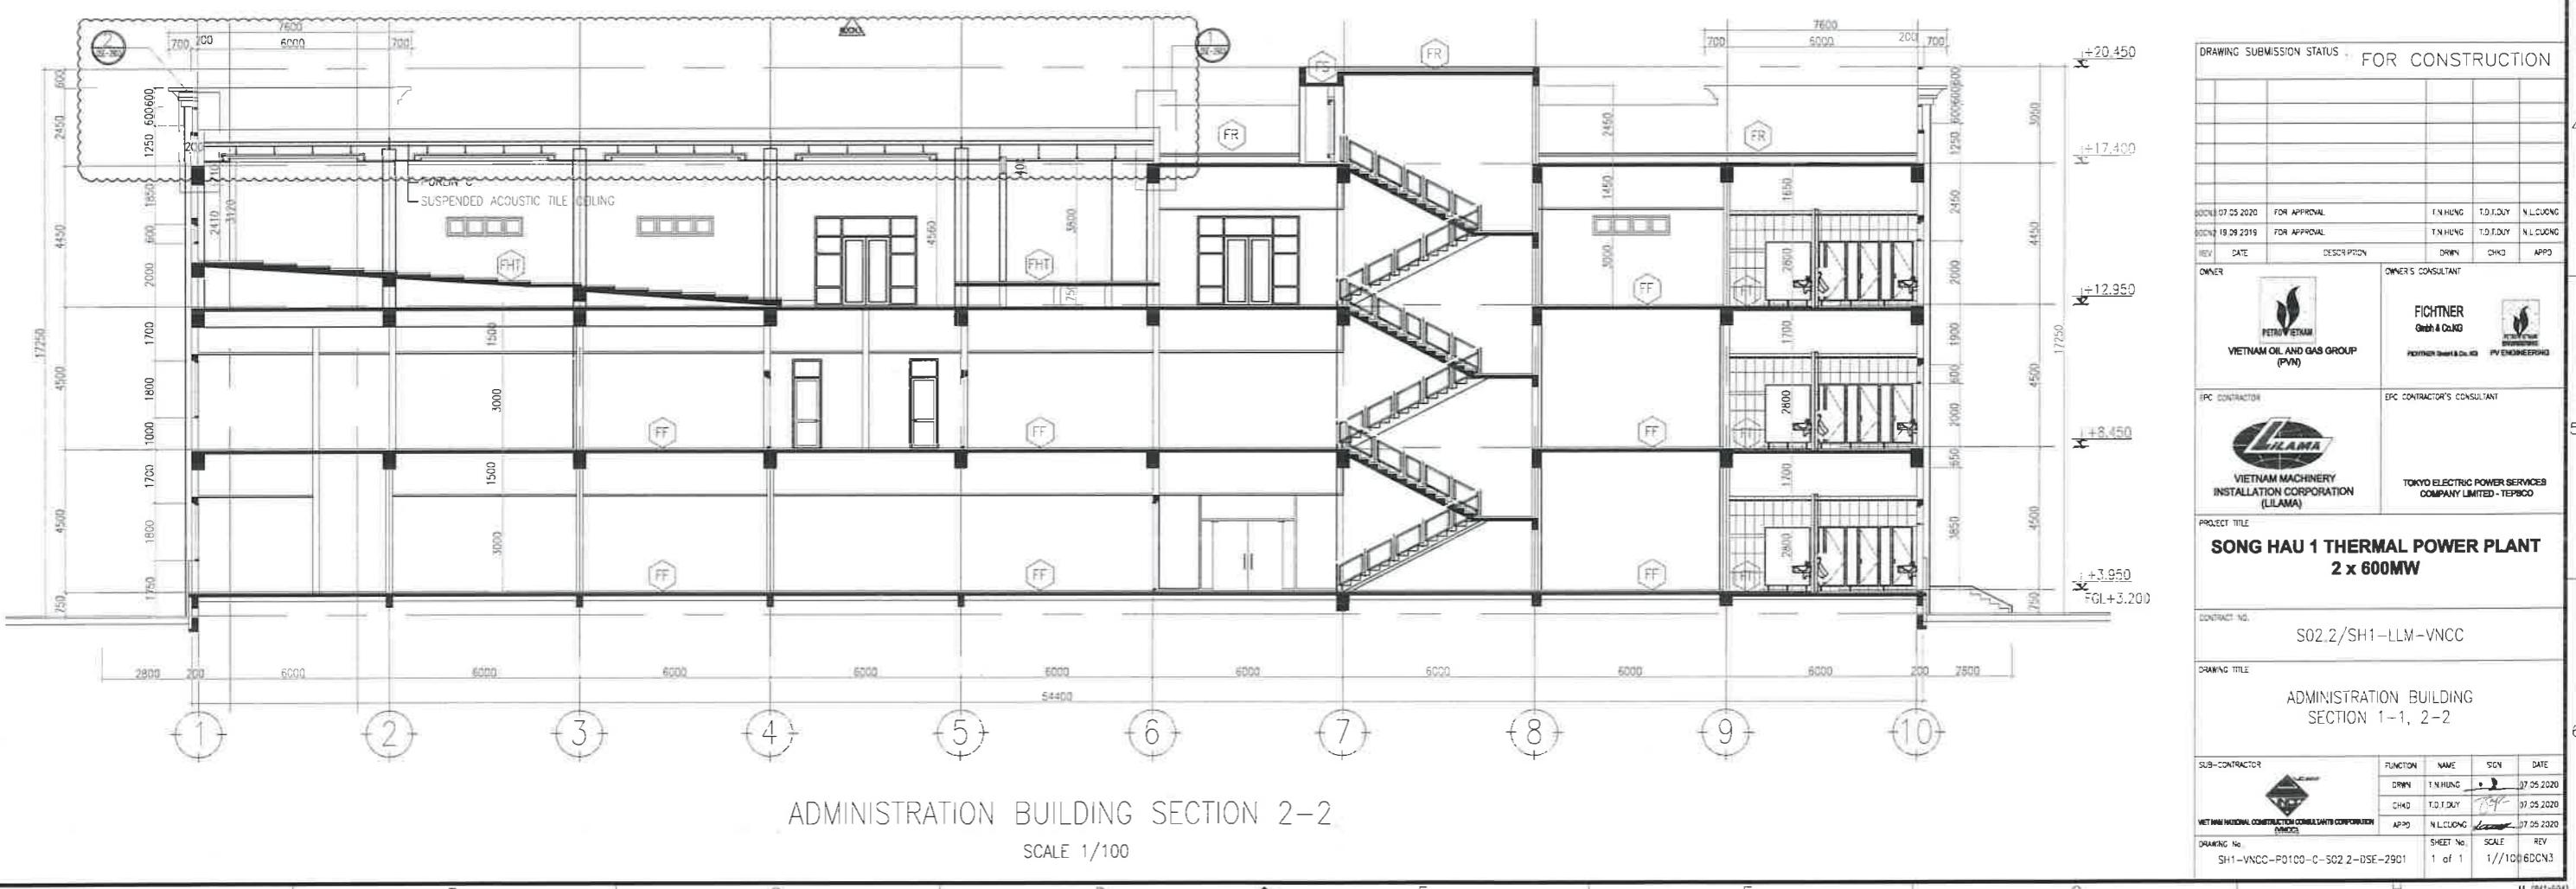

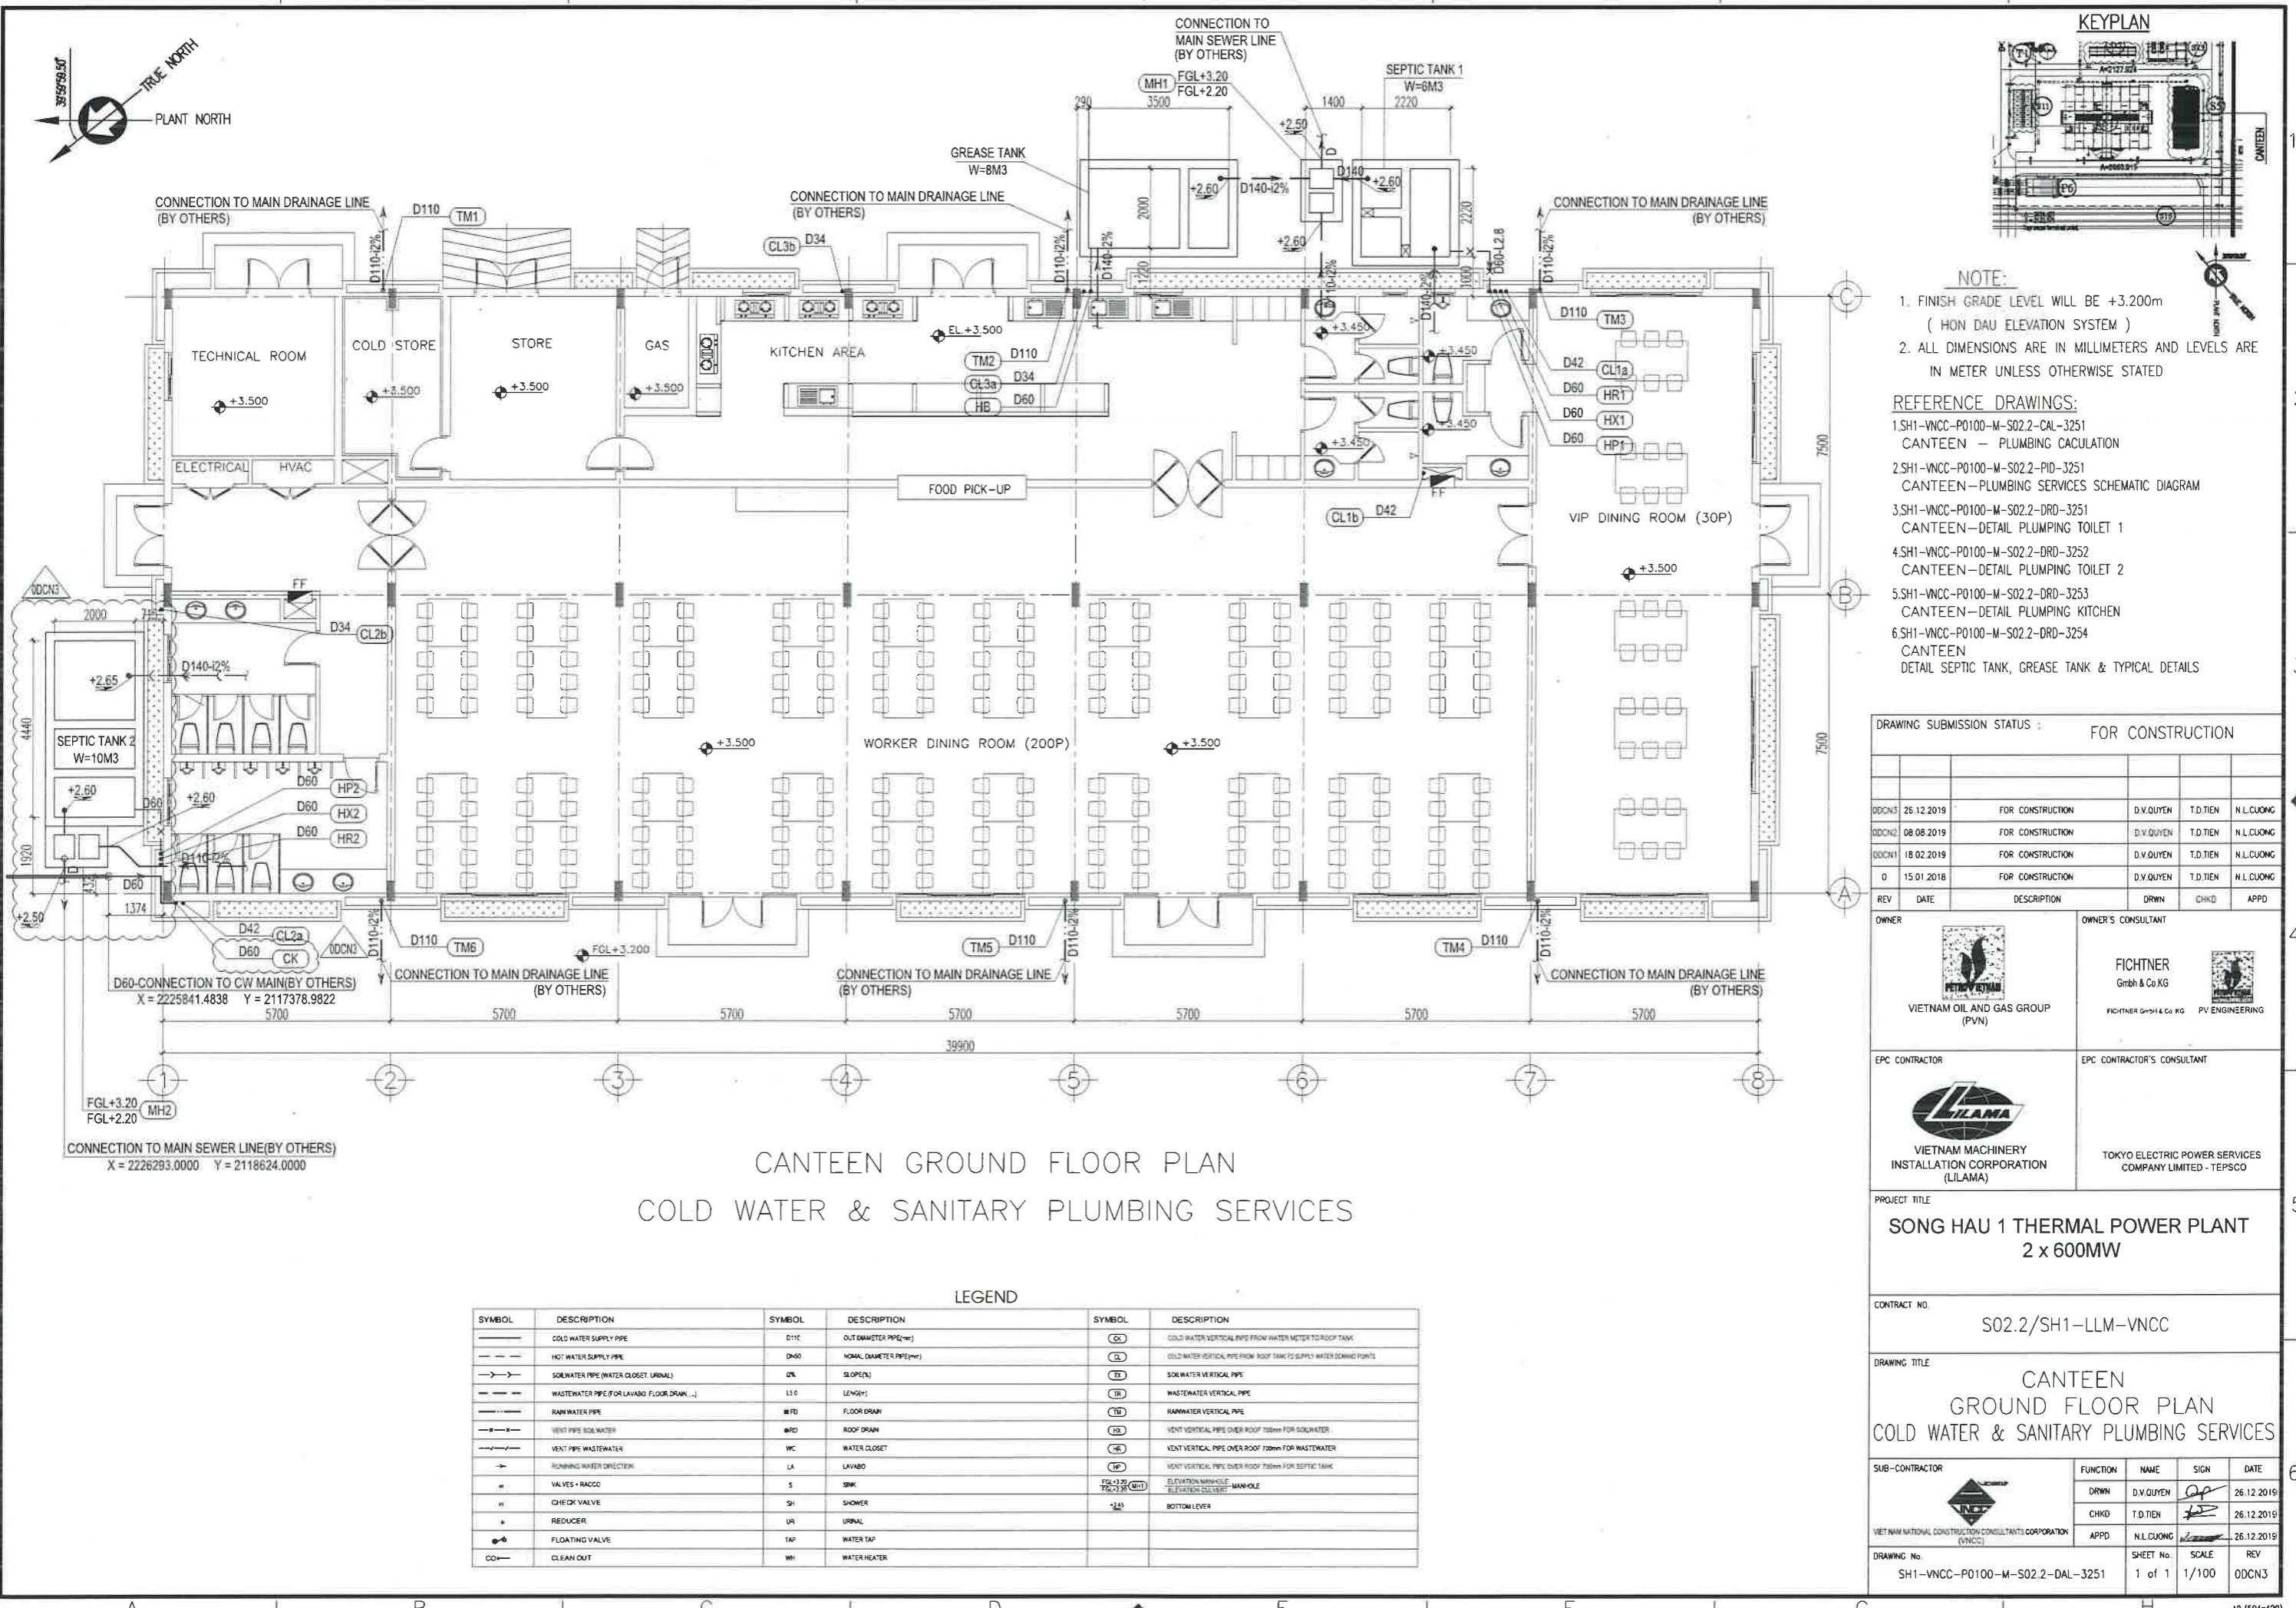

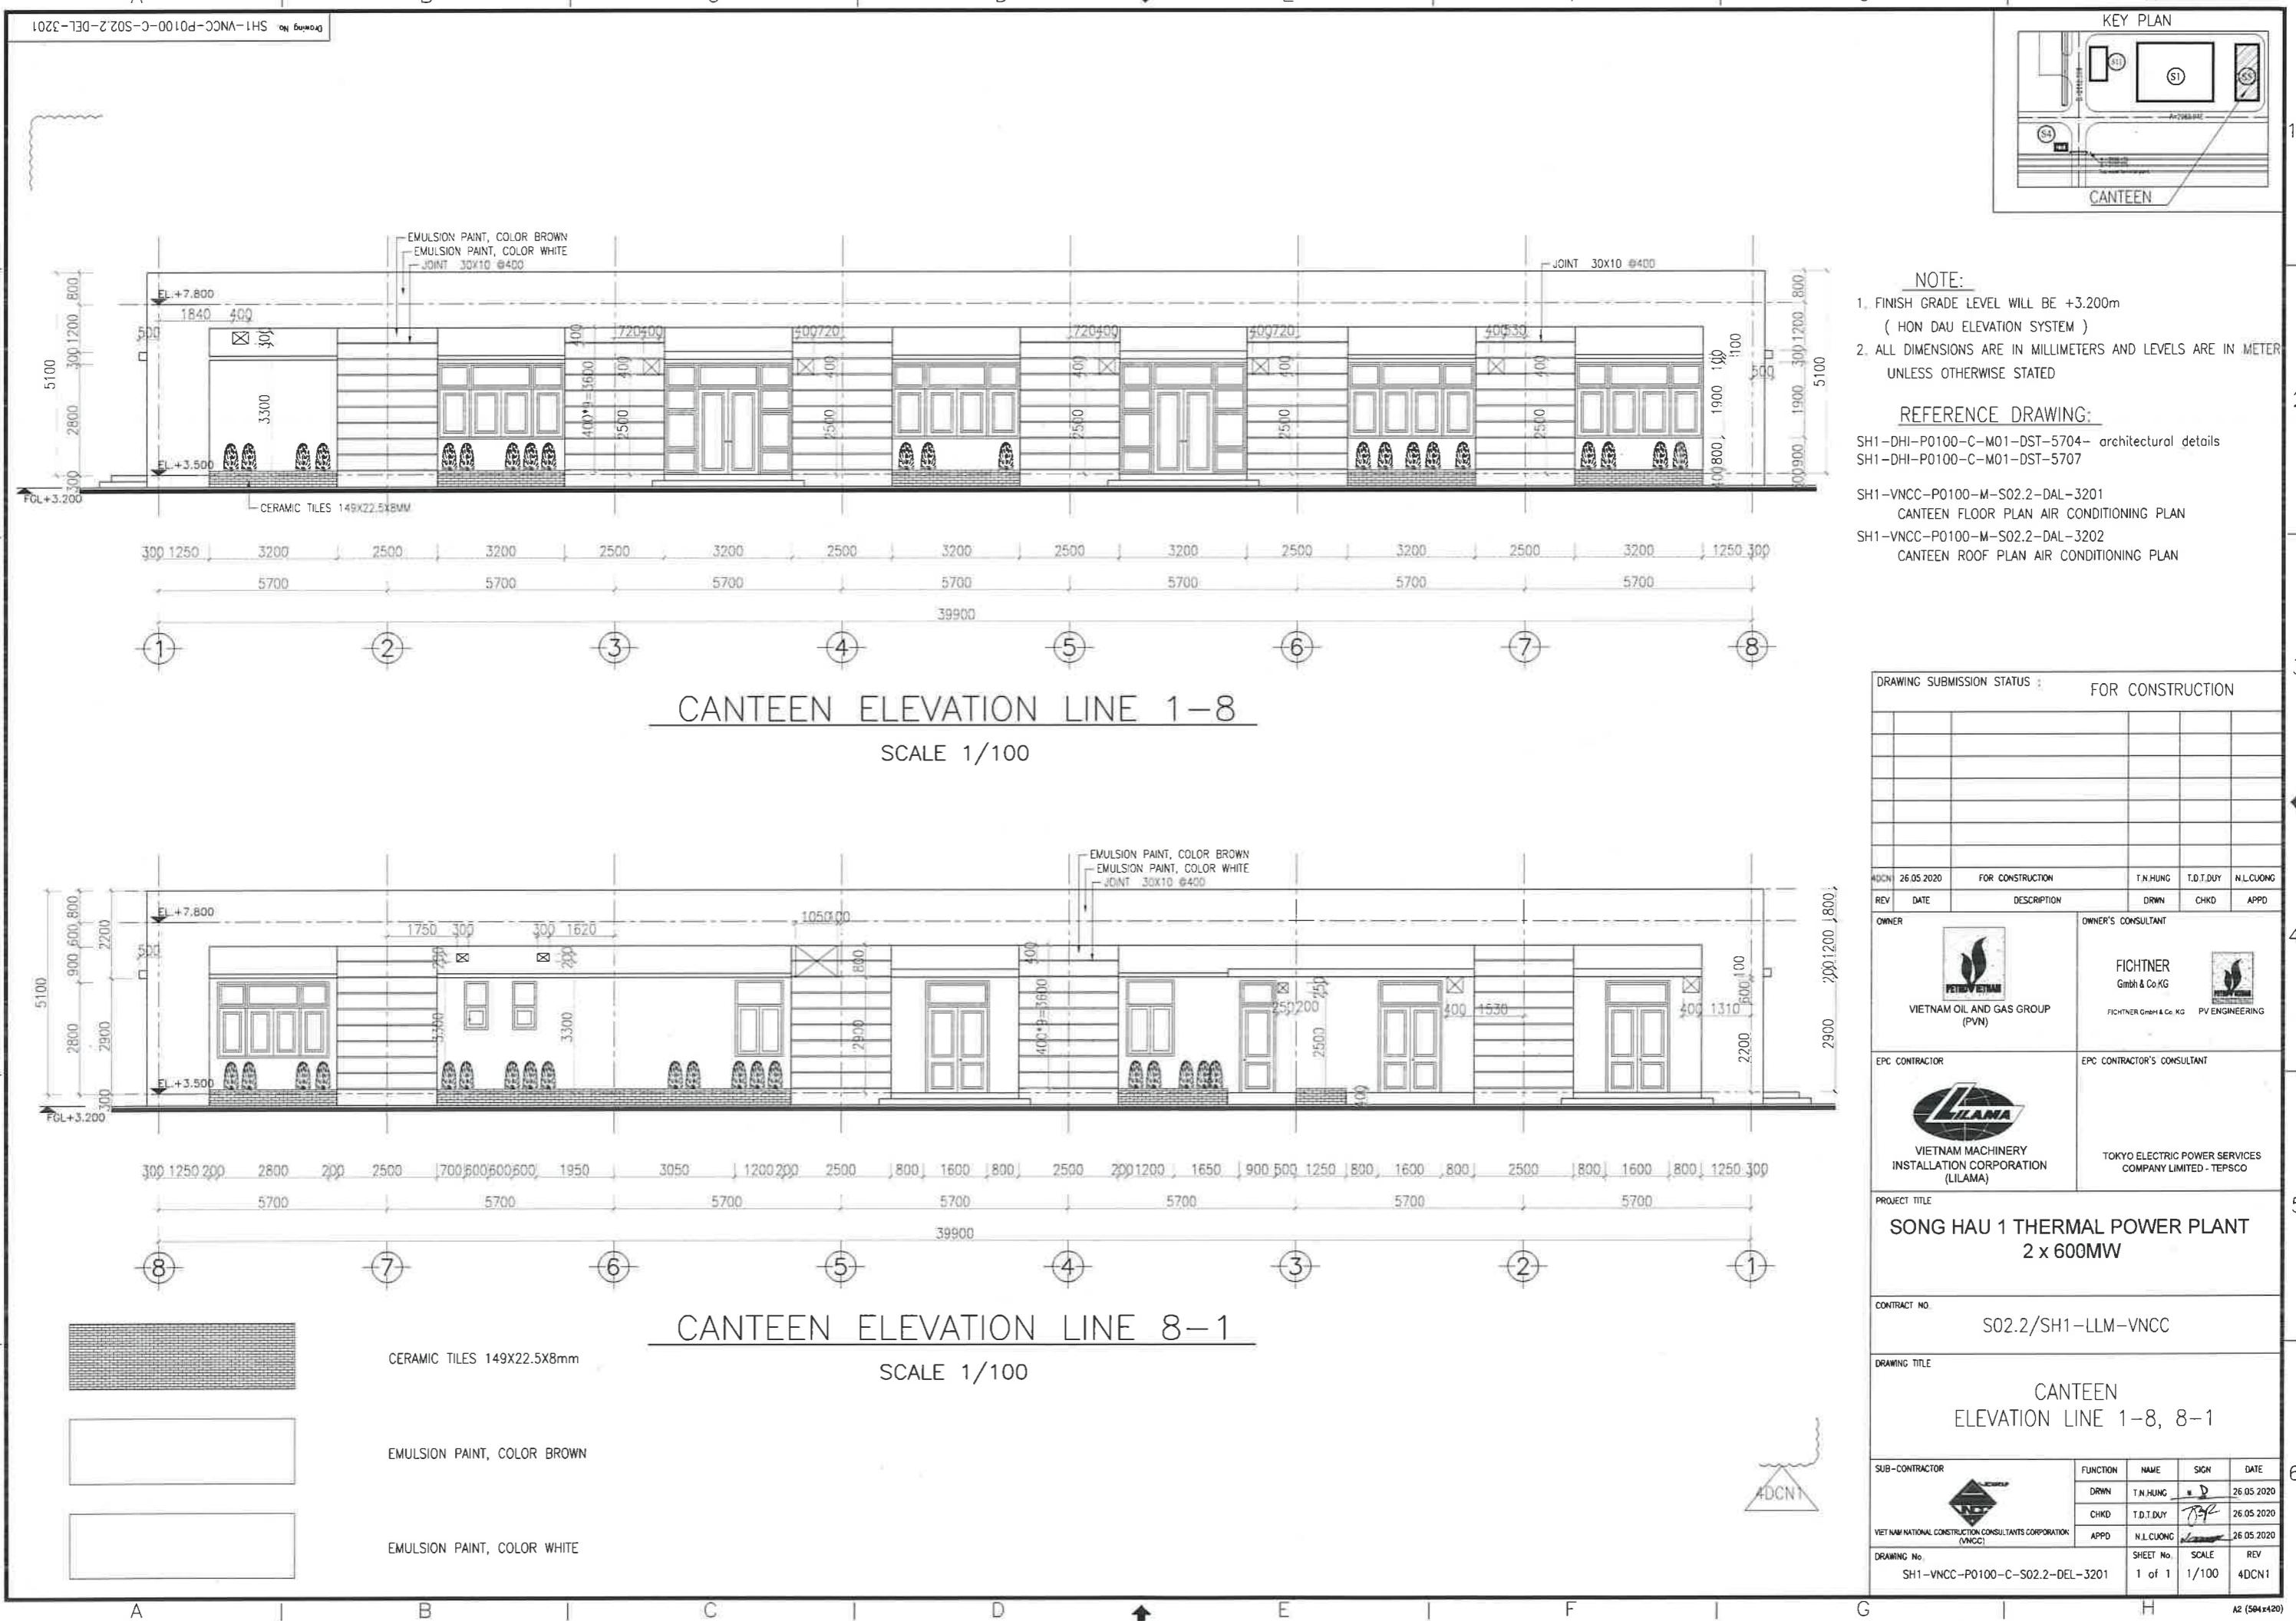


1

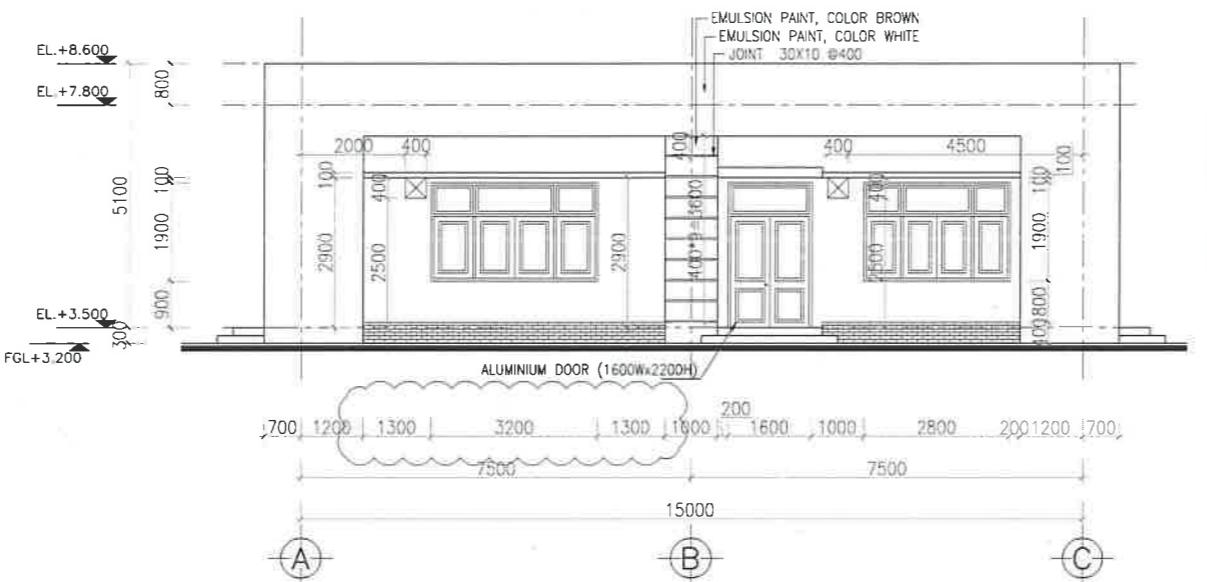

# CANTEEN ELEVATION LINE A-C

SCALE 1/100

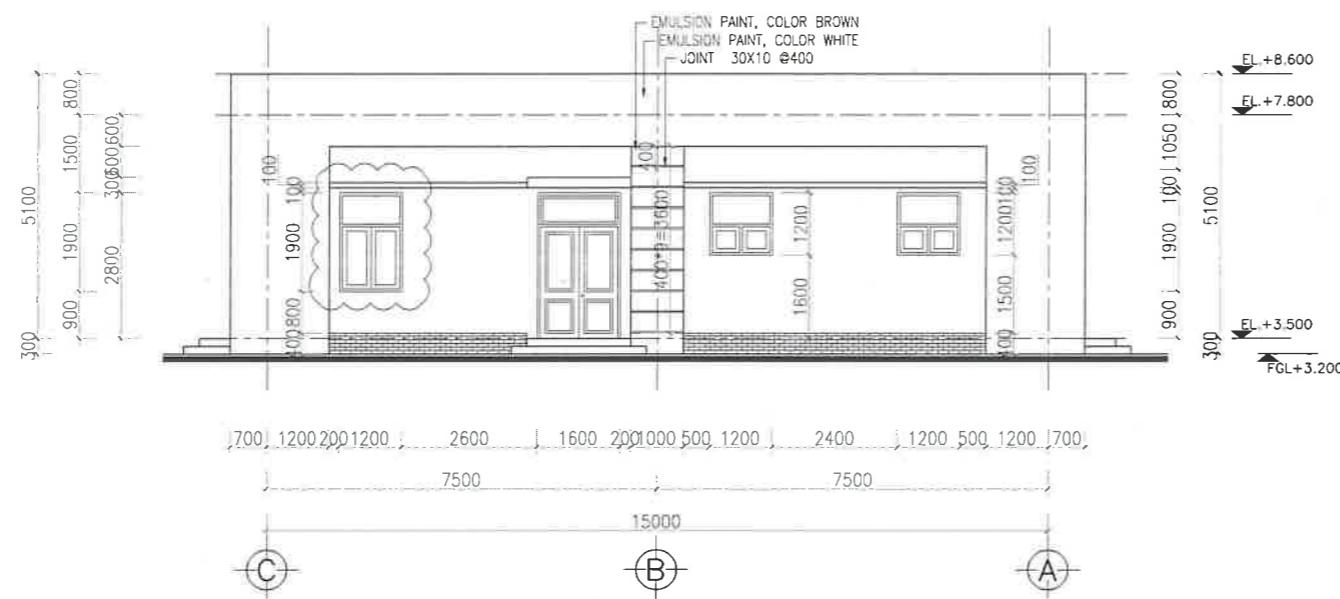

CANTEEN ELEVATION LINE C-A

SCALE 1/100



CERAMIC TILES 149X22.5X8mm

EMULSION PAINT, COLOR BROWN


EMULSION PAINT, COLOR WHITE

— 10 —

1

1

G

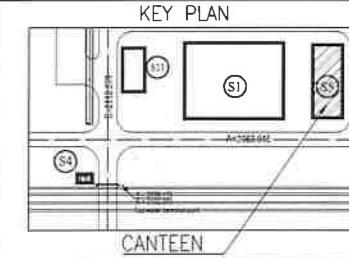

**NOTE:**

1. FINISH GRADE LEVEL WILL BE +3.200m  
( HON DAU ELEVATION SYSTEM )
  2. ALL DIMENSIONS ARE IN MILLIMETERS AND LEVELS ARE IN METER  
UNLESS OTHERWISE STATED


## REFERENCE DRAWING:


SH1-DHI-P0100-C-M01-DST-5704- architectural details  
SH1-DHI-P0100-C-M01-DST-5707


SH1-VNCC-P0100-M-S02.2-DAL-3201  
CANTEEN FLOOR PLAN AIR CONDITIONING PLAN  
SH1-VNCC-P0100-M-S02.2-DAL-3202  
CANTEEN ROOF PLAN AIR CONDITIONING PLAN


DRAWING SUBMISSION STATUS : FOR CONSTRUCTION


RDCH	26.05.2020	FOR CONSTRUCTION	T.N.HUNG	T.D.T.DUY	N.L.CUONG			
REV	DATE	DESCRIPTION	DRWN	CHKD	APPD			
OWNER		OWNER'S CONSULTANT						
 VIETNAM OIL & GAS GROUP (PVN)		 FICHTNER GmbH & Co.KG			 PV ENGINEERING			
EPC CONTRACTOR		EPC CONTRACTOR'S CONSULTANT						
 VIETNAM MACHINERY INSTALLATION CORPORATION (LILAMA)		 TOKYO ELECTRIC POWER SERVICES COMPANY LIMITED - TEPSO						
PROJECT TITLE								
<b>SONG HAU 1 THERMAL POWER PLANT</b> <b>2 x 600MW</b>								
CONTRACT NO.								
S02.2/SH1-LLM-VNCC								
DRAWING TITLE								
<b>CANTEEN</b> <b>EL E V A L I N E A-C, C-A</b>								
SUB-CONTRACTOR	 VIETNAM NATIONAL CONSTRUCTION CONSULTANTS CORPORATION (VNCC)	FUNCTION	NAME	SIGN	DATE			
		DRWN	T.N.HUNG		26.05.2020			
		CHKD	T.D.T.DUY		26.05.2020			
		APPD	N.L.CUONG		26.05.2020			
DRAWING No.	SH1-VNCC-P0100-C-S02.2-DEL-3202	SHEET No	SCALE	REV				
		1 of 1	1/100	4DCN1				


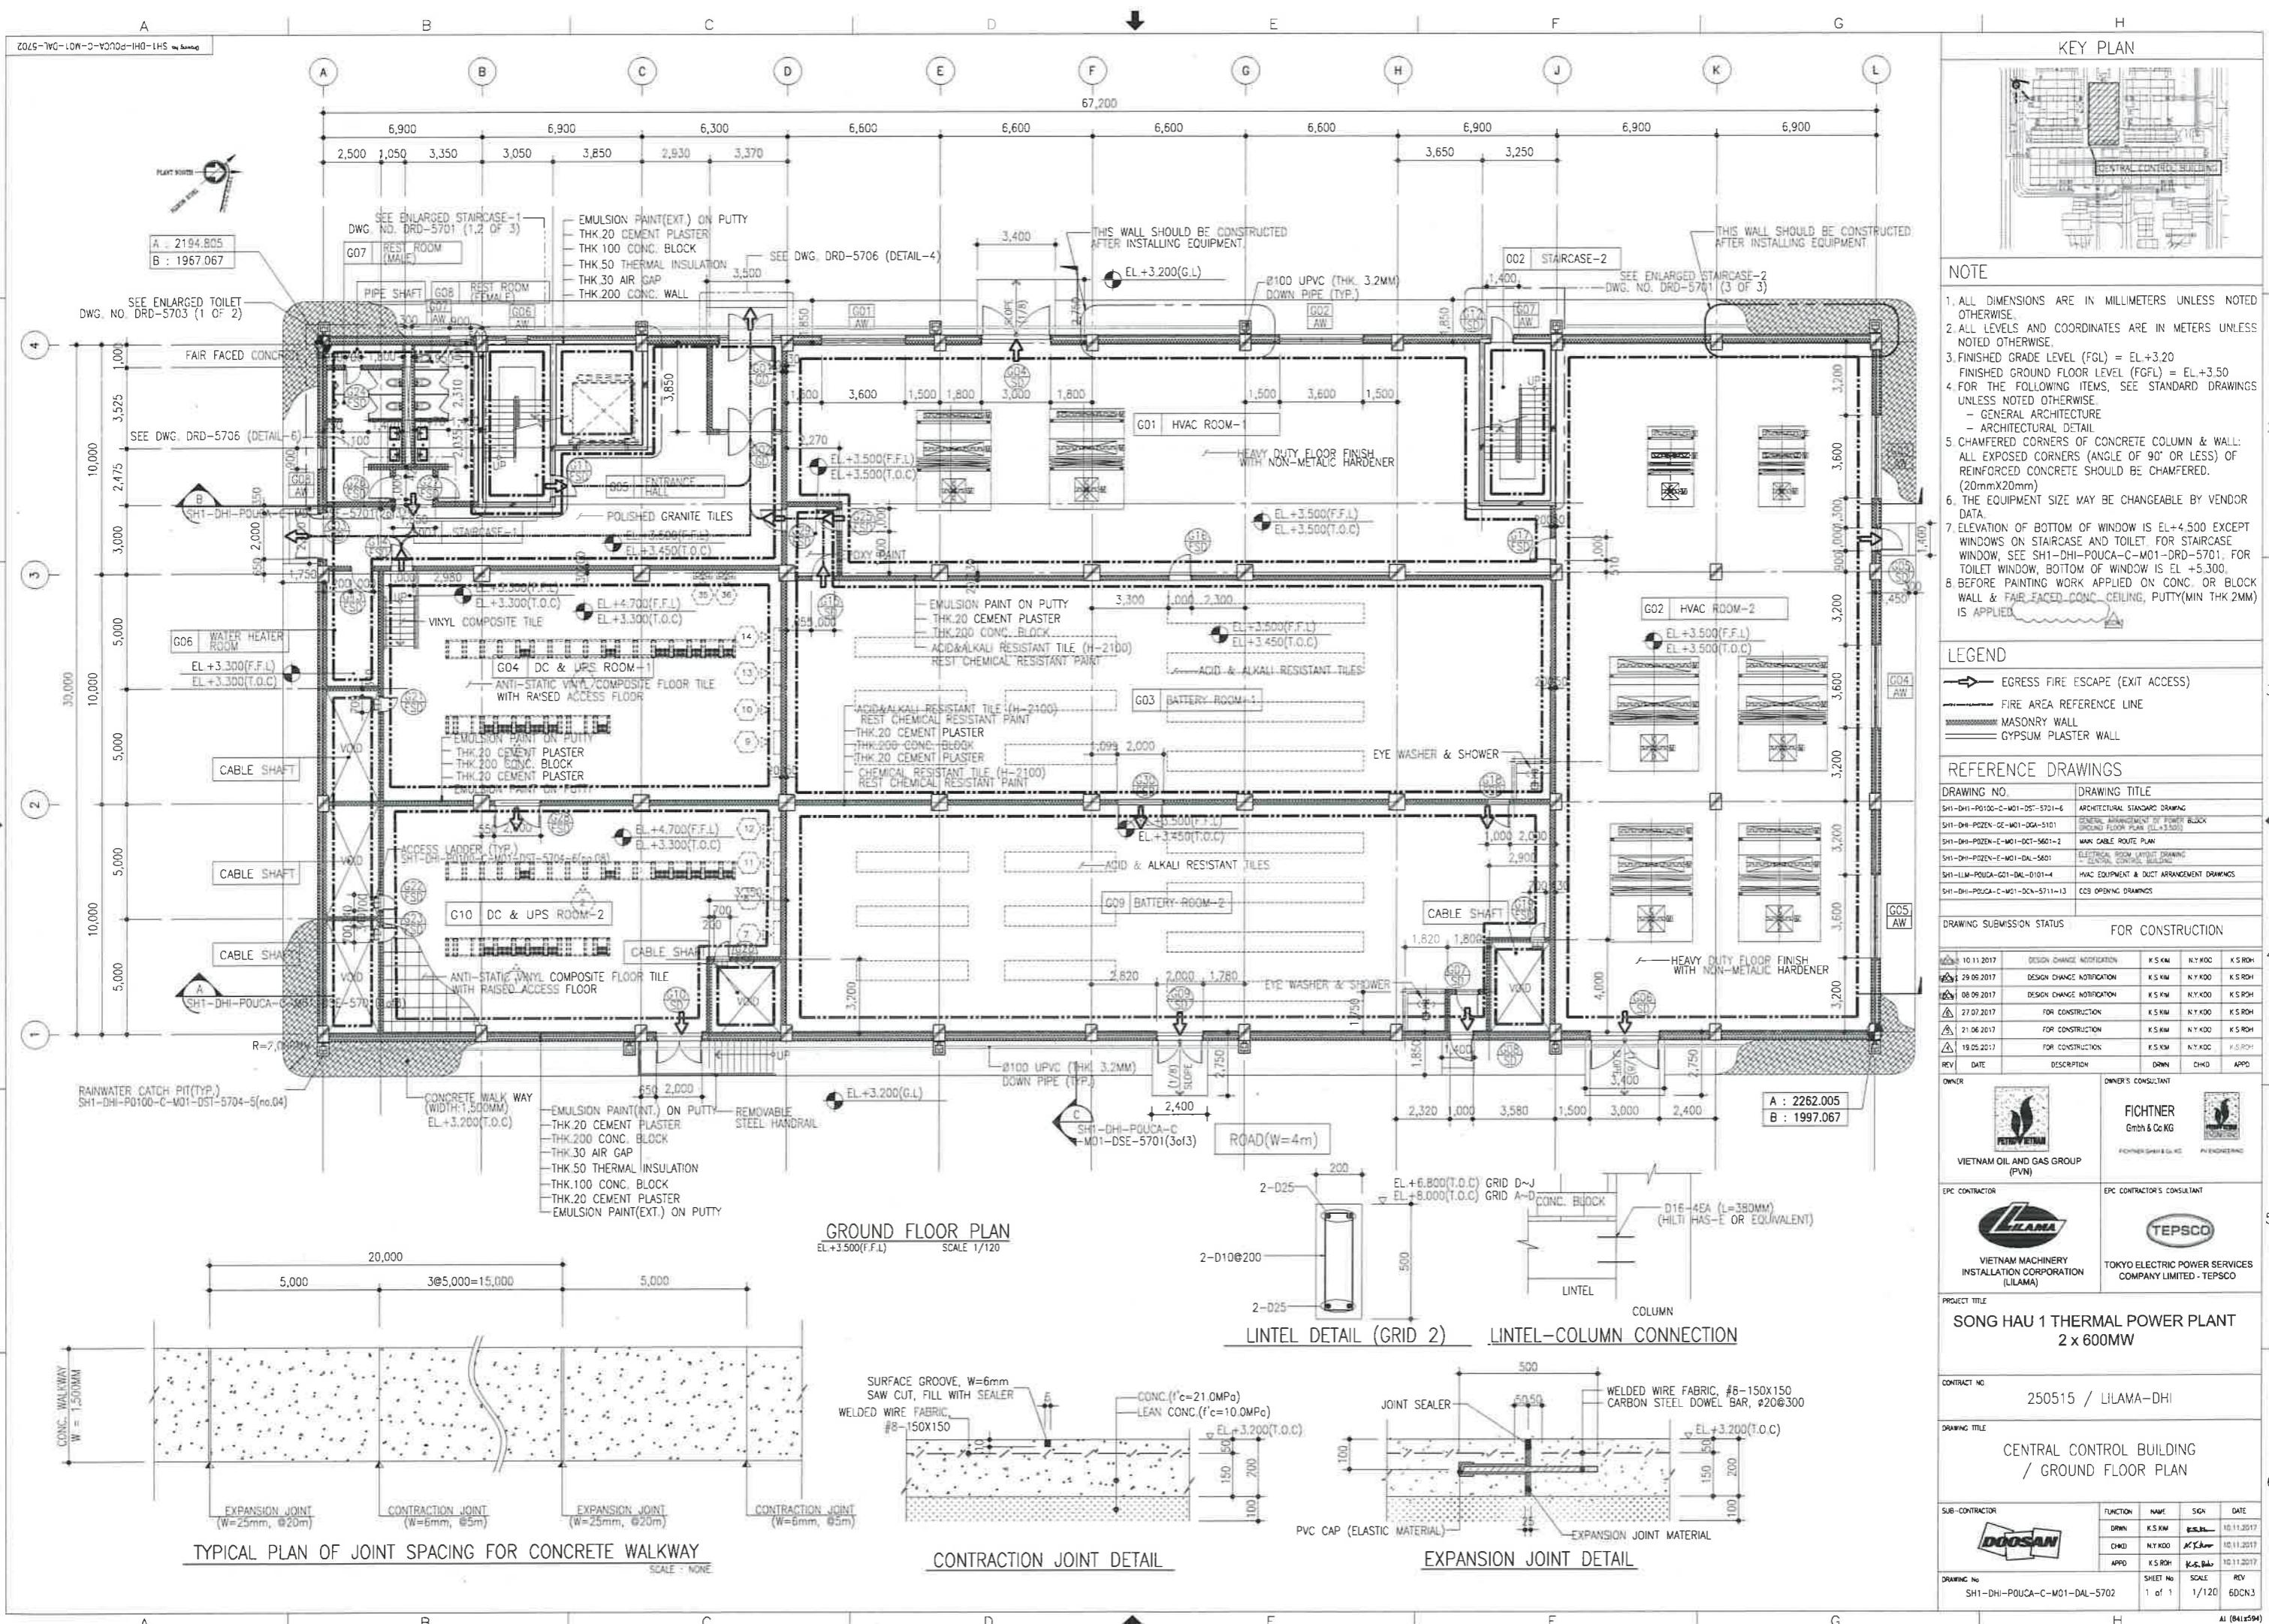


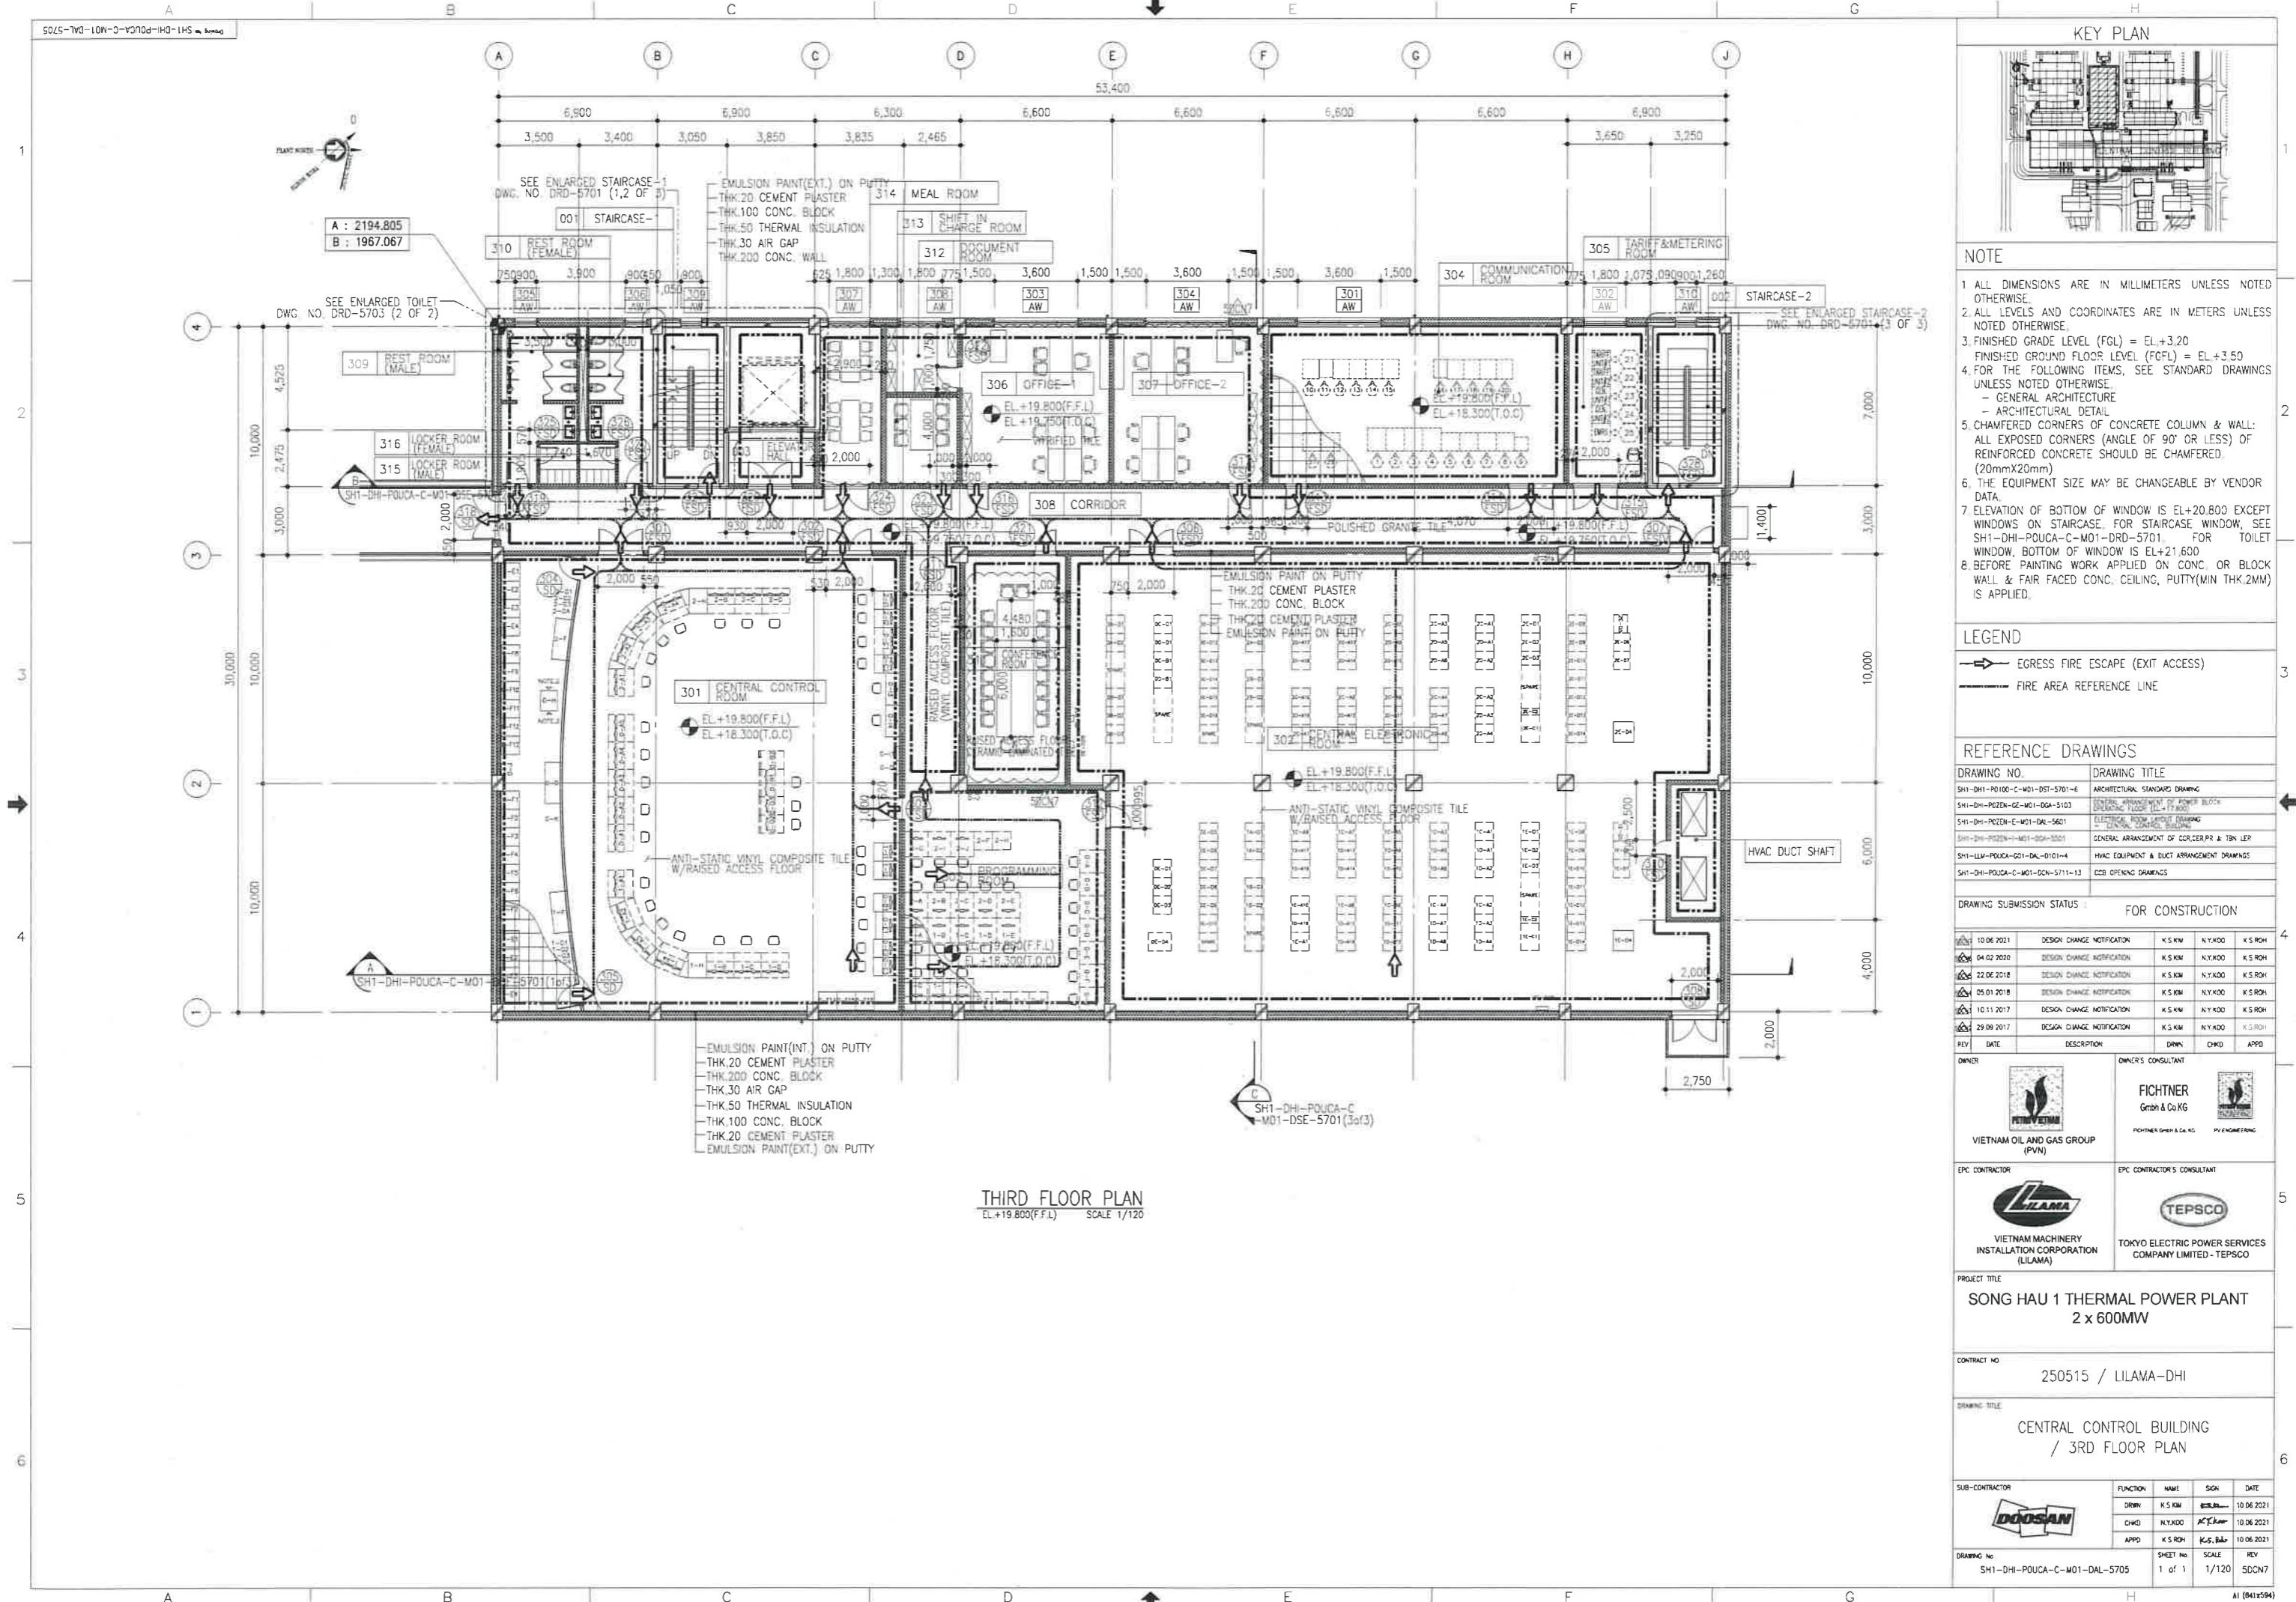

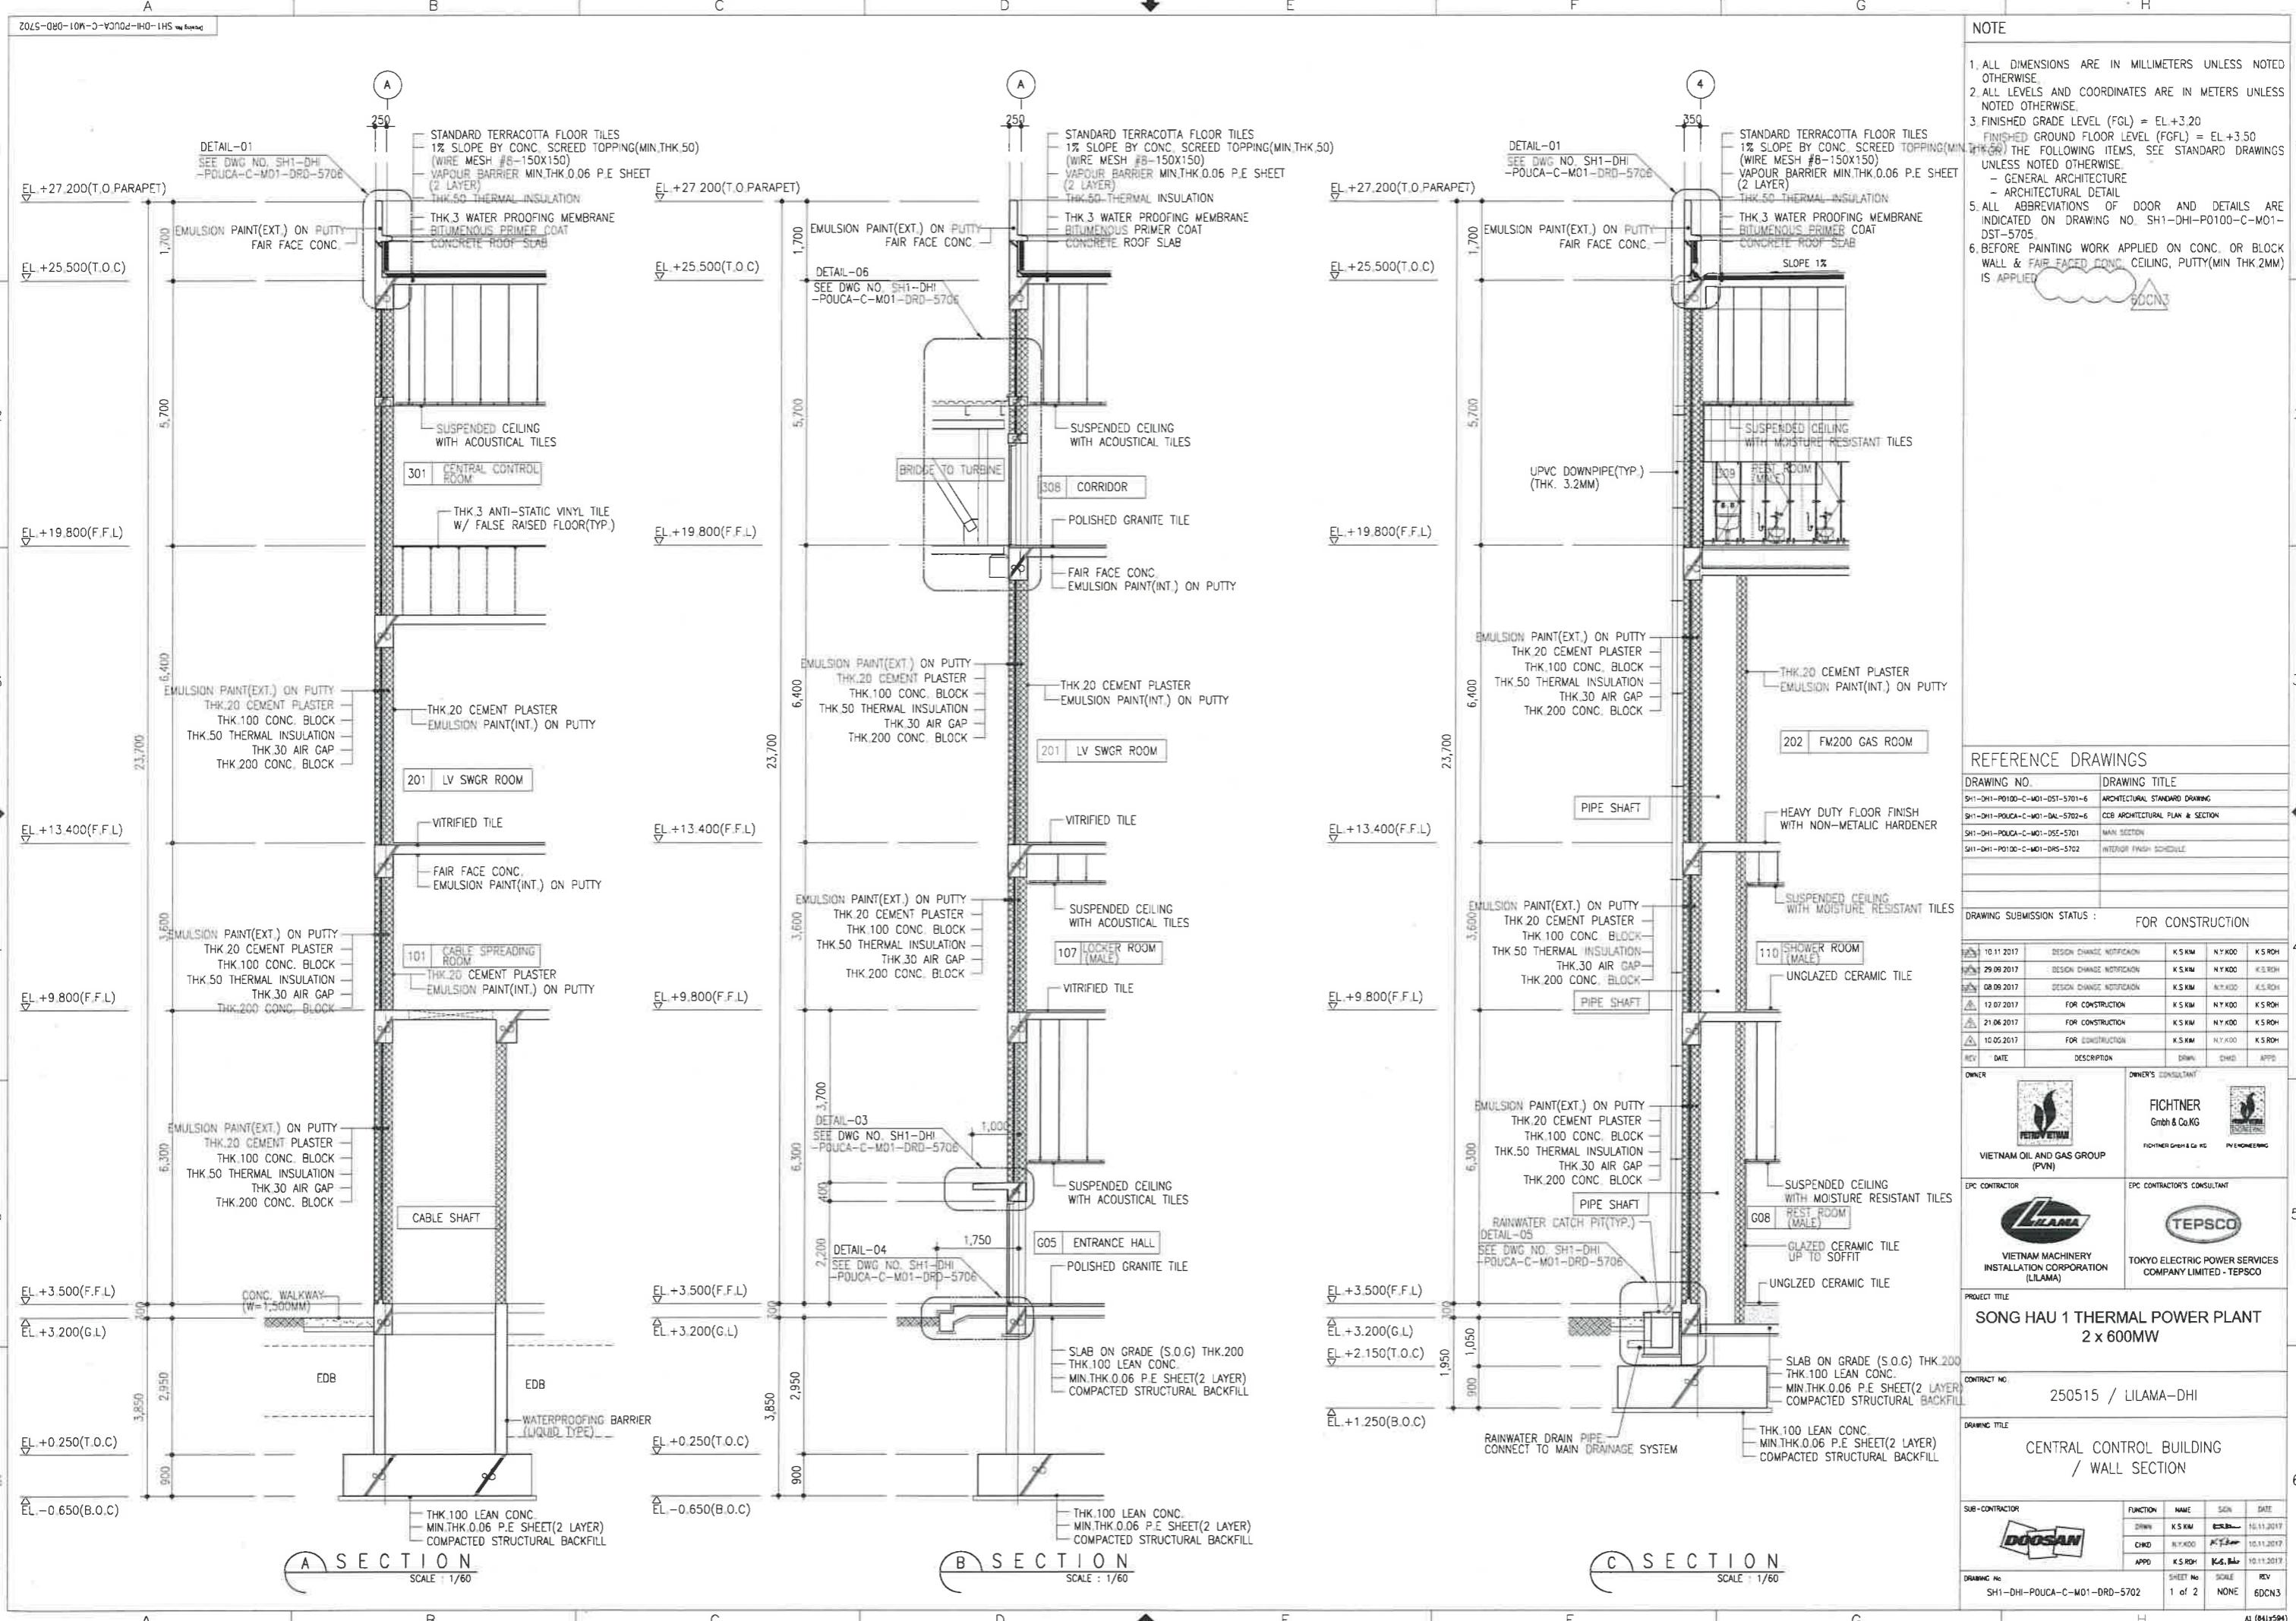

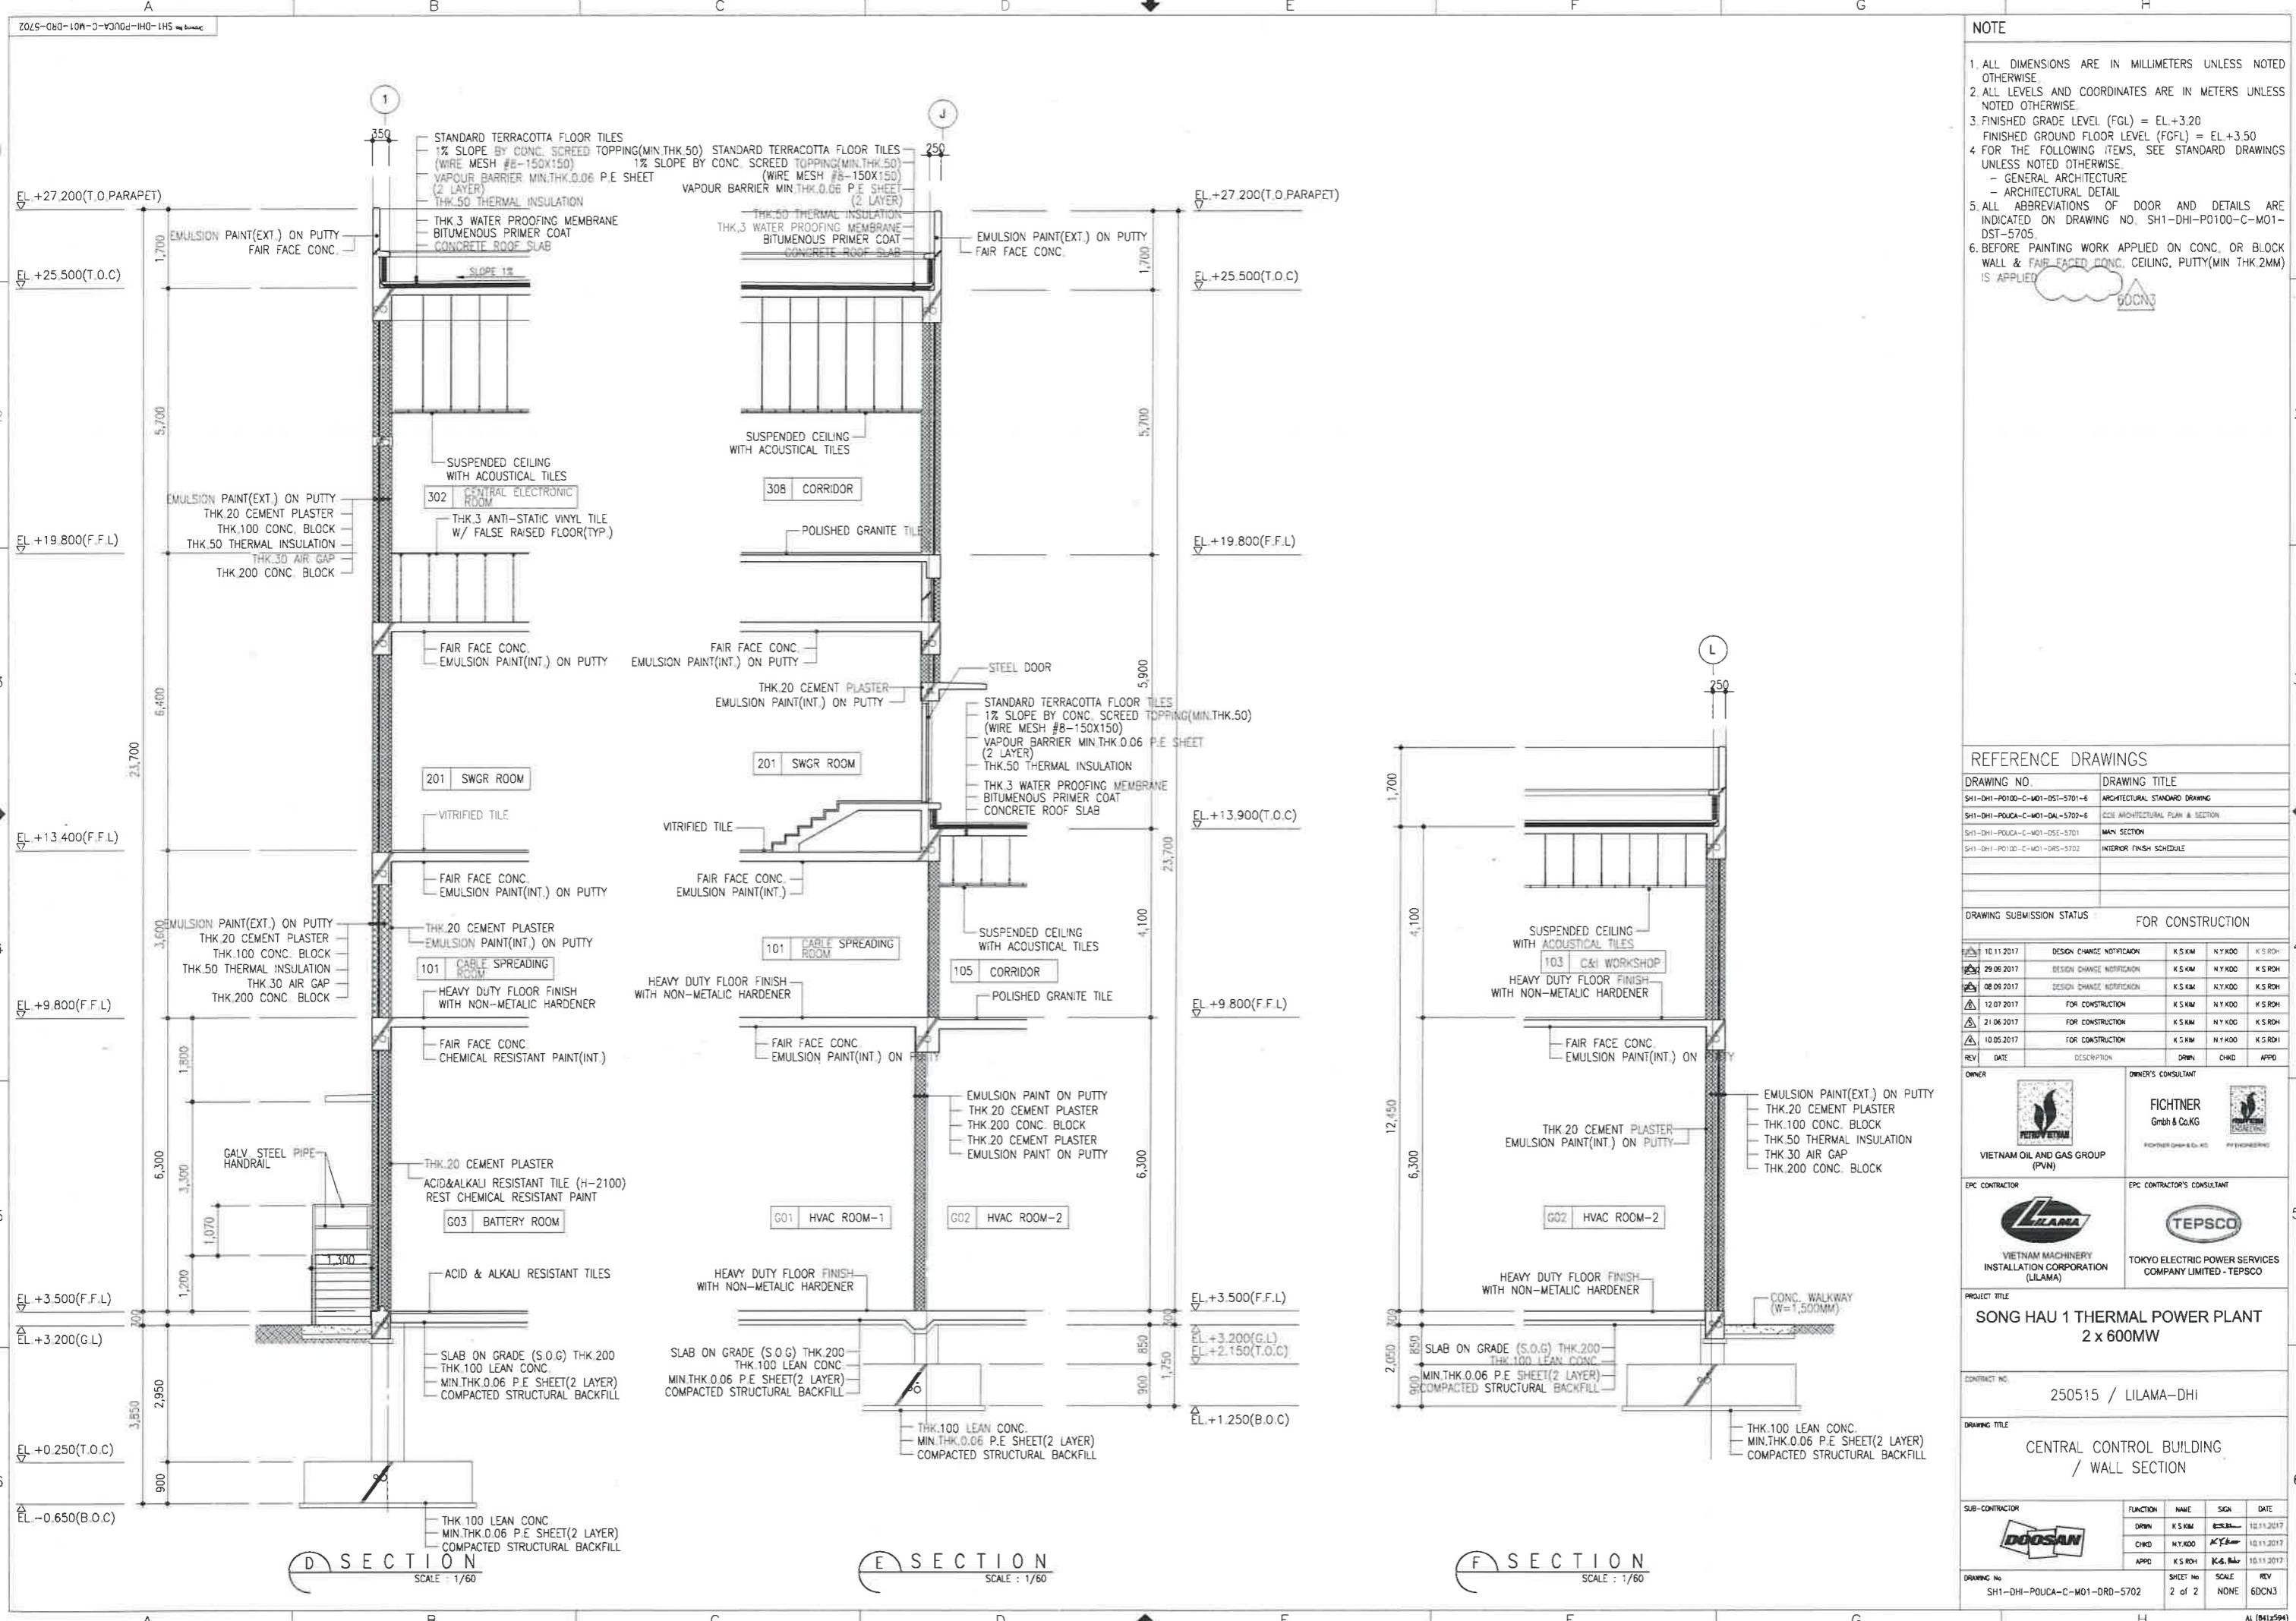

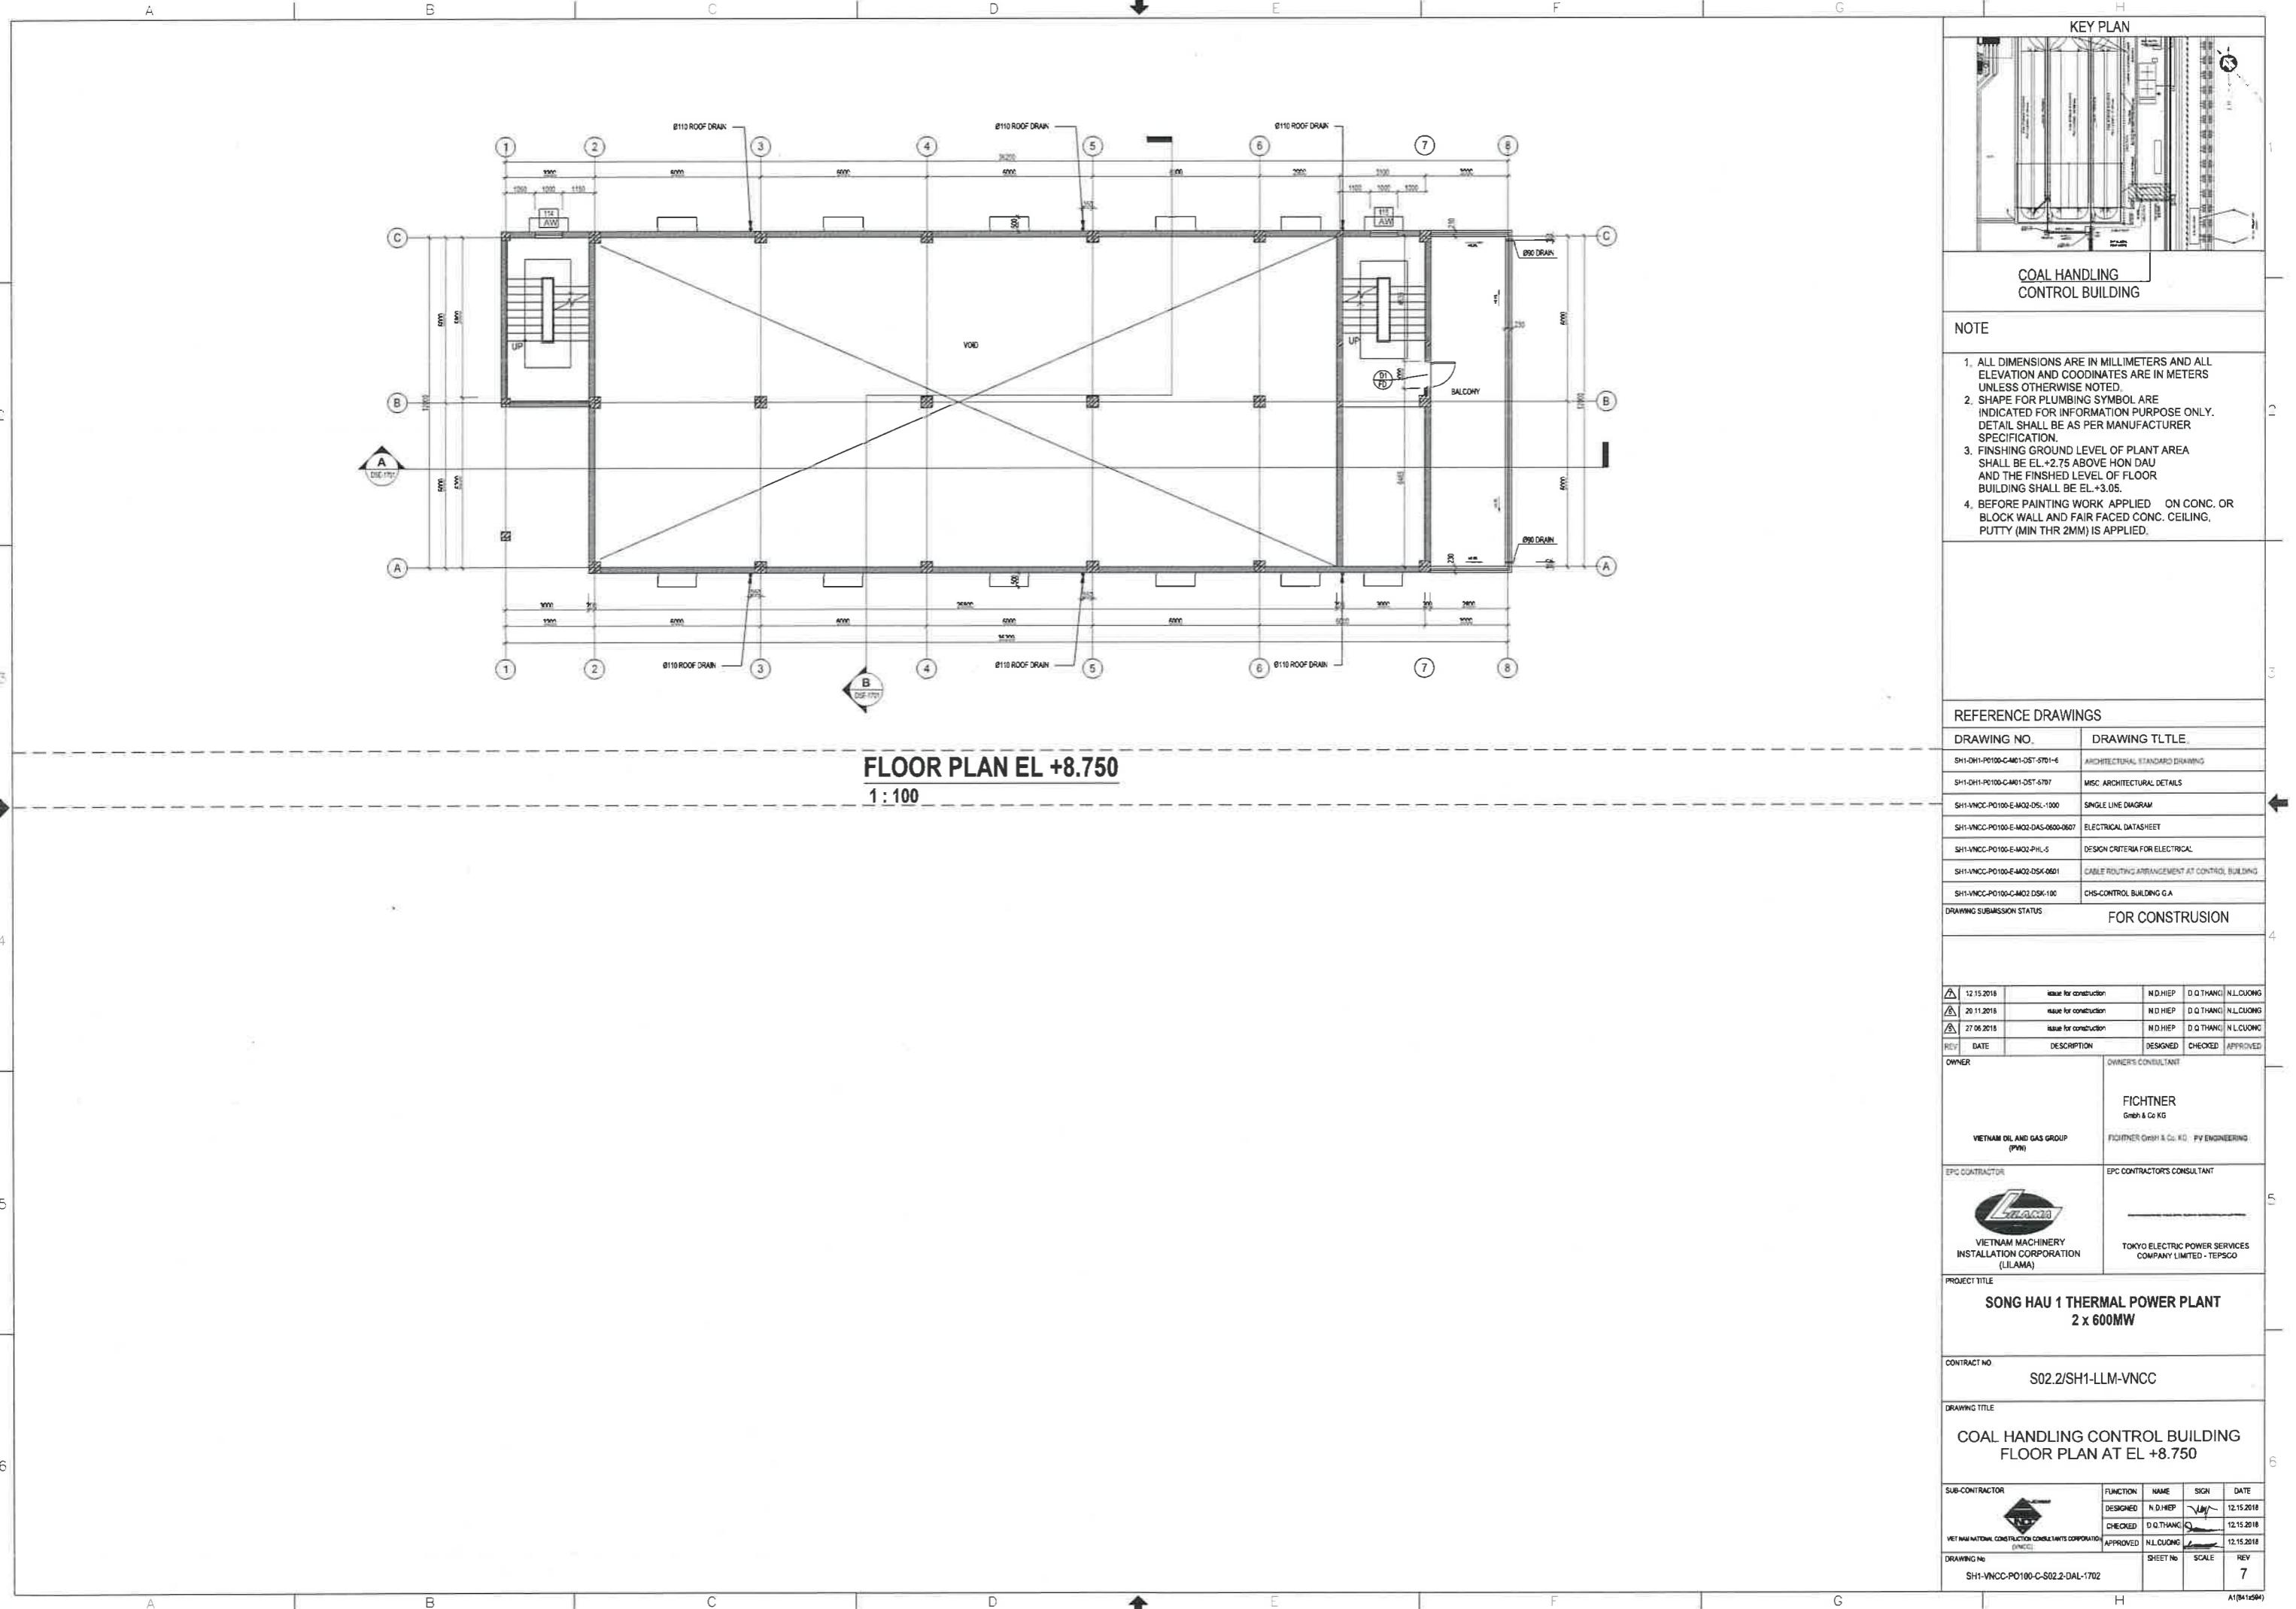

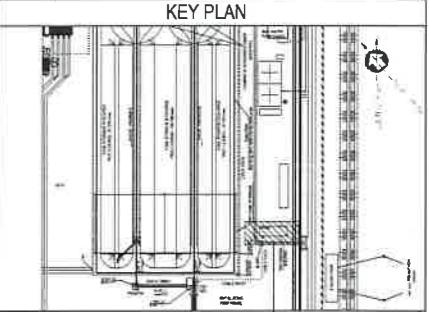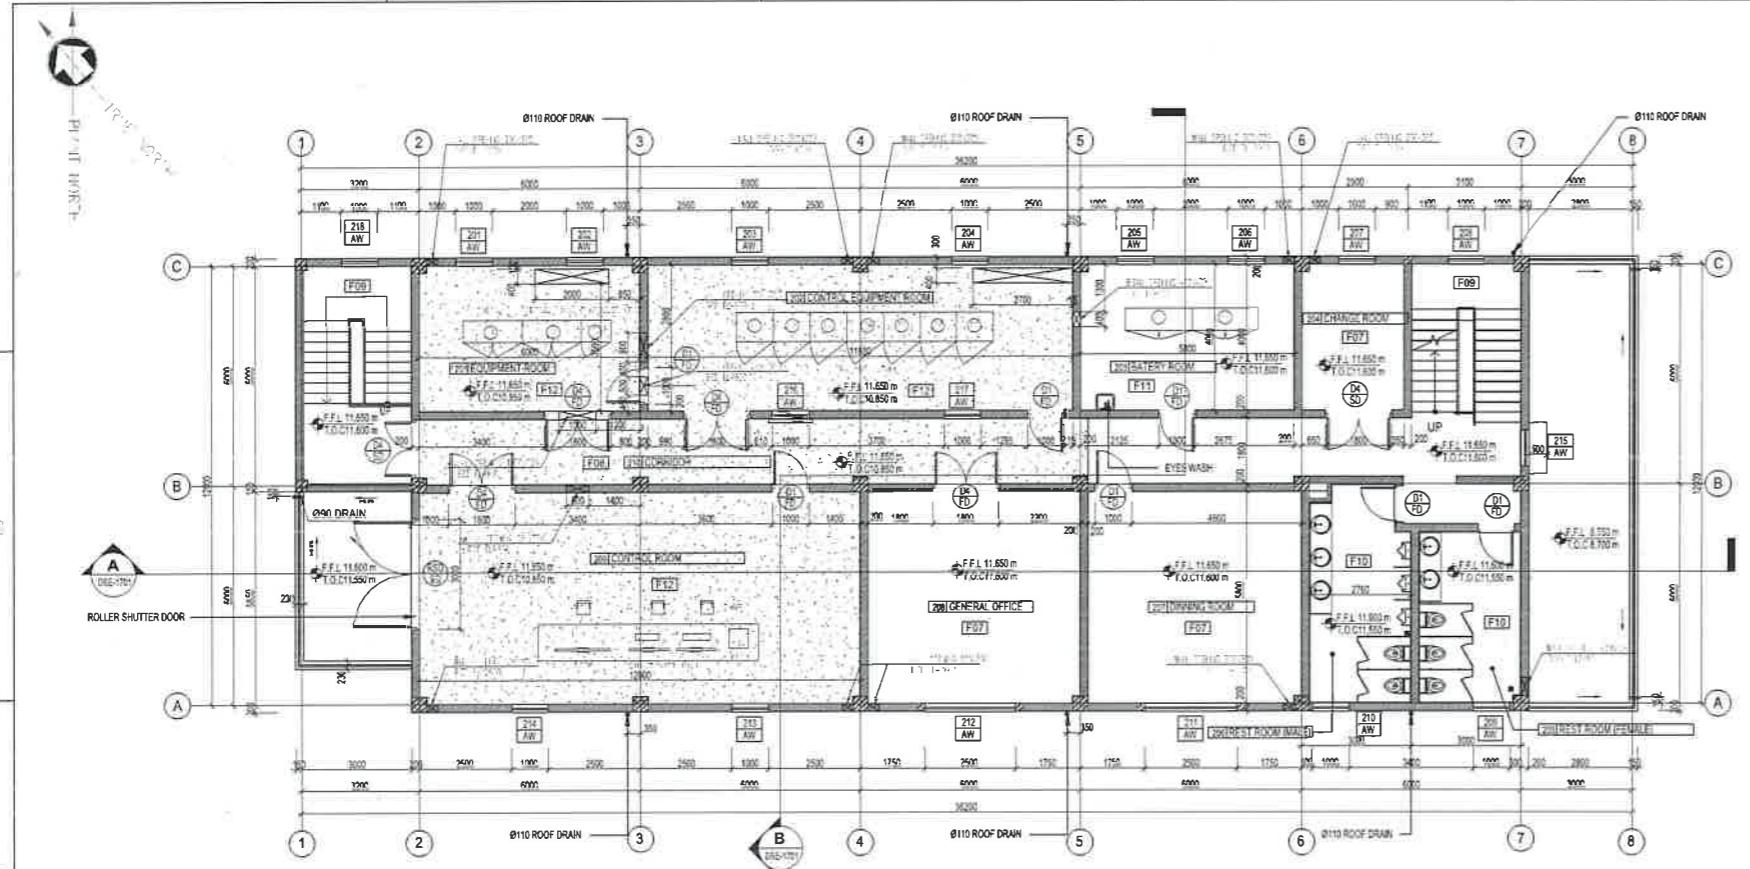

COAL HANDLING CONTROL BUILDING

NOTE

- ALL DIMENSIONS ARE IN MILLIMETERS AND ALL ELEVATION AND COORDINATES ARE IN METERS UNLESS OTHERWISE NOTED.
- SHAPE FOR PLUMBING SYMBOL ARE INDICATED FOR INFORMATION PURPOSE ONLY. DETAIL SHALL BE AS PER MANUFACTURER SPECIFICATION.
- FINISHING GROUND LEVEL OF PLANT AREA SHALL BE EL.+2.75 ABOVE HON DAU AND THE FINISHED LEVEL OF FLOOR BUILDING SHALL BE EL.+3.05.
- BEFORE PAINTING WORK APPLIED ON CONC. OR BLOCK WALL AND FAIR FACED CONC. CEILING, PUTTY (MIN THK 2MM) IS APPLIED.

REFERENCE DRAWINGS

DRAWING NO.	DRAWING TITLE
SH1-DH1-P0100-C-M01-0ST-5701-6	ARCHITECTURAL STANDARD DRAWING
SH1-DH1-P0100-C-M01-0ST-5707	MISC. ARCHITECTURAL DETAILS
SH1-VNCC-P0100-E-M02-DSL-1000	SINGLE LINE DIAGRAM
SH1-VNCC-P0100-E-M02-DS-0600-0607	ELECTRICAL DATASHEET
SH1-VNCC-P0100-E-M02-PHL-5	DESIGN CRITERIA FOR ELECTRICAL
SH1-VNCC-P0100-E-M02-DSK-0601	CABLE ROUTING ARRANGEMENT AT CONTROL BUILDING
SH1-VNCC-P0100-C-M02-DSK-100	CHS-CONTROL BUILDING GA

DRAWING SUBMISSION STATUS FOR CONSTRUCTION

12.15.2018	issue for construction	N.D.HIEN	D.Q.THANG	N.L.CUONG
20.11.2018	issue for construction	N.D.HIEN	D.Q.THANG	N.L.CUONG
27.06.2018	issue for construction	N.D.HIEN	D.Q.THANG	N.L.CUONG
REV DATE	DESCRIPTION	DESIGNED	CHECKED	APPROVED

OWNER OWNER'S CONSULTANT

FICHTNER  
GmbH & Co KG  
VIETNAM OIL AND GAS GROUP  
(PVN)

EPC CONTRACTOR EPC CONTRACTORS CONSULTANT

TOKYO ELECTRIC POWER SERVICES  
COMPANY LIMITED - TEPSICO  
VIETNAM MACHINERY  
INSTALLATION CORPORATION  
(LILAMA)

PROJECT TITLE SONG HAU 1 THERMAL POWER PLANT  
2 x 600MW

CONTRACT NO. S02.2/SH1-LLM-VNCC



DRAWING TITLE COAL HANDLING CONTROL BUILDING  
FLOOR PLAN AT EL +11.650, +15.650  
& ROOF PLAN

SUB-CONTRACTOR	FUNCTION	NAME	SIGN	DATE
Vietnam National Construction Consultants Corporation (VNCC)	DESIGNED	N.D.HIEN	✓	12.15.2018
	CHECKED	D.Q.THANG	✓	12.15.2018
	APPROVED	N.L.CUONG	✓	12.15.2018

DRAWING NO. SH1-VNCC-P0100-C-S02.2-DSL-1703

SCALE 1:100

REV 7

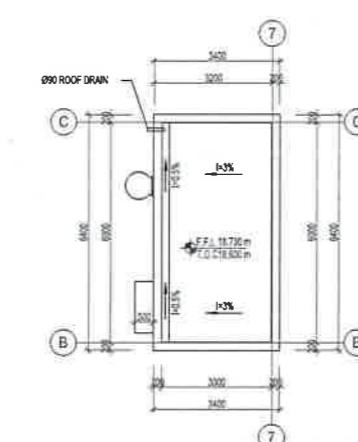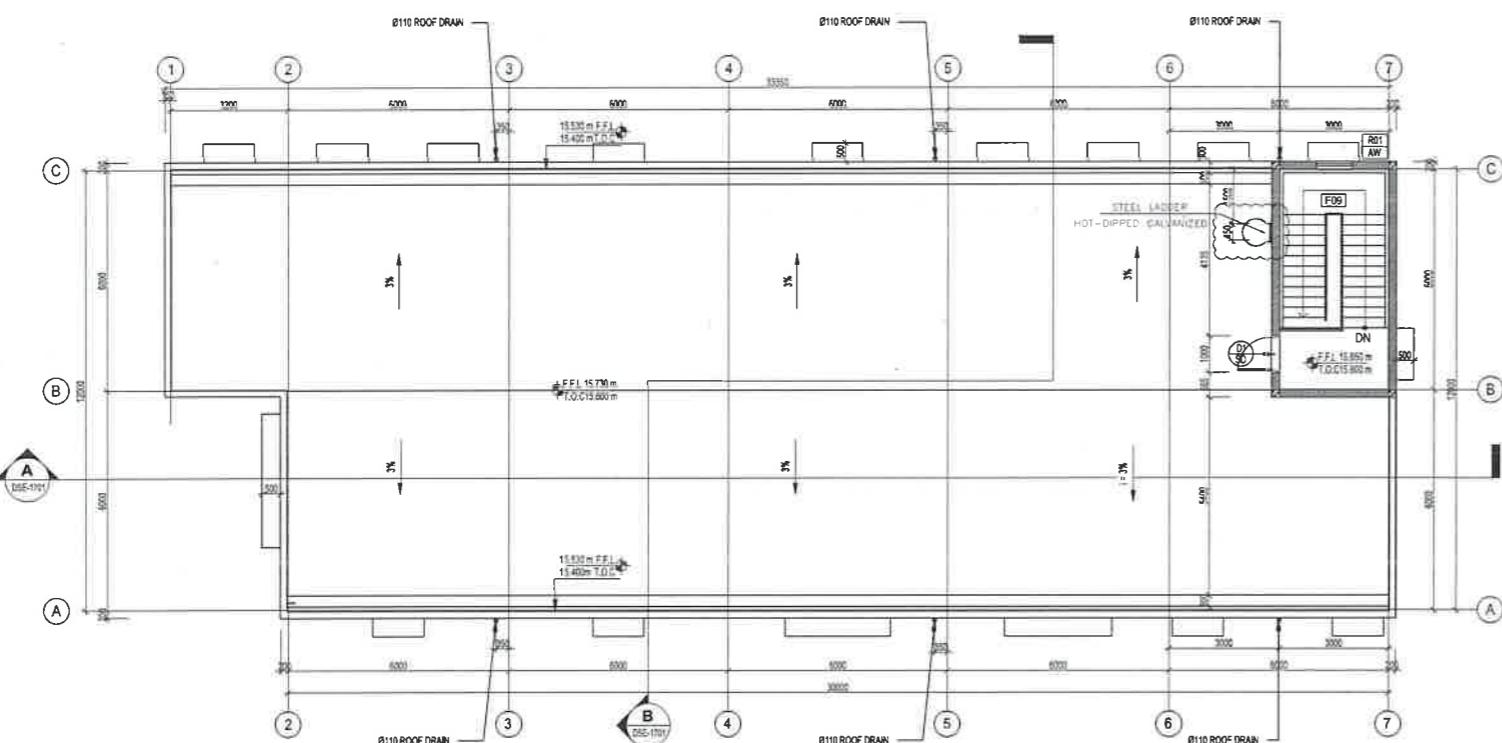

**FLOOR PLAN EL +18.650**

1:100

A  
B  
C  
D  
E  
F  
G  
H

A  
B  
C  
D  
E  
F  
G  
H

A  
B  
C  
D  
E  
F  
G  
H

